

ИНДИВИДУАЛЬНЫЙ ЖИЛОЙ ДОМ



 **RELITON**

АРХИТЕКТУРА. ПРОЕКТИРОВАНИЕ. СТРОИТЕЛЬСТВО

 reliton.ru

info@reliton.ru

РАБОЧИЙ ПРОЕКТ

Индивидуальный жилой дом

ГАП



Симакова О.Н.

Москва 2018 г.

Ведомость основных комплектов рабочих чертежей

Обозначение	Наименование	Примечание
АР	Архитектурное решение	
КР	Конструктивное решение	

Технико-экономические показатели

Марка Поз.	Наименование	Кол.	Единицы изм.
1	Этажность в т.ч. подвал	3	
2	Площадь застройки	210,00	м ²
3	Общая площадь	341,75	м ²
4	Жилая площадь	65,20	м ²
5	Строительный объем	1736,60	м ³

Спецификация материалов

Марка Поз.	Обозначение	Наименование	Кол-во.	Масса ед.кг	Примечание
1	Кладка наружных стен	Пеноблок 600x250x500 мм D 500 кг/м ³ , В 3,5	182,00		м ³
2		U-образный блок КЗСМ D500 600x250x500	11		шт.
3		Утеплитель- Технониколь ТЕХНОПЛЕКС XPS 30-250 СТАНДАРТ	138,00		м ²
4		Утеплитель- Технониколь Техноблок Стандарт	12,50		м ²
5	Кровля	Утеплитель - Технониколь Технориф В 60	143,00		м ²
6	Кладка внутренних стен, перегородок подвала и цоколя	Кирпич керамический полнотелый 250x120x65/1НФ/200/2,0/50 ГОСТ 530-2012	32,50		м ³
7	Кладка внутренних стен, перегородок	Кирпич керамический пустотелый 250x120x65/1НФ/200/2,0/50 ГОСТ 530-2012	38,70		м ³
8		Пеноблок 600x250x100 мм	6,20		м ³
9	Отделка фасада	Керамогранит для цоколя	26,00		м ²
10		Облицовочный кирпич 250x120x65	5,70		м ³
11		Планкен	113,00		м ²
12		Штукатурка. Цвет по RAL 9003	187,00		м ²
13		Плитка для отделки ступеней	21,00		м ²
14		Плитка для эксплуатируемой кровли	28,00		м ²

Ведомость рабочих чертежей основного комплекта марки АР

Лист	Наименование	Примечание
1-2	общие данные	
3	схема генплана. М 1:200	
4	кладочный план подвала на отм.-2,800. М 1:100	
5	кладочный план 1-го этажа на отм. ±0,000. М 1:100	
6	ведомость перемычек 1-го этажа	
7	спецификация материала	
8	кладочный план 2-го этажа на отм. +3,300. М 1:100	
9	ведомость перемычек 2-го этажа	
10	спецификация материала	
11	маркировочный план подвала на отм.-2,800. М 1:100	
12	маркировочный план 1-го этажа на отм. ±0,000. М 1:100	
13	маркировочный план 2-го этажа на отм. +3,300. М 1:100	
14	план кровли. М 1:100	
15	фасад в осях 1 - 6. М 1:100	
16	фасад в осях 6 - 1. М 1:100	
17	фасад в осях А' - Е, Е - А'. разрез 2 - 2.М 1:100	
18	разрез 1 - 1. М 1:100	
19	разрез 2 - 2. М 1:100	
20	узел В, узел Г, узел Д	
21	сечение по стене.	
22	экспликация полов.	
23	спецификация элементов заполнения оконных проемов.	
24	спецификация элементов заполнения дверных проемов.	
25	ведомость отделочных материалов	
26	цветовое решение фасадов в осях 1 - 6, 6 - 1. М 1:100	
27	цветовое решение фасадов в осях А' - Е, Е - А'. М 1:100	
28	визуализация	

						АР			Раздел 3		
Изм.	Кол.уч	Лист	Недок.	Подпись	Дата						
						Индивидуальный жилой дом			Стадия	Лист	Листов
									Р	1	
ГАП						Симакова			02.18		
Разработал						Симакова			02.18		
						Общие данные			 АРХИТЕКТУРА. ПРОЕКТИРОВАНИЕ. СТРОИТЕЛЬСТВО		

Согласовано

Взам. инв. №

Подп. и дата

Инв. № подл.

Ведомость нормативных и ссылочных документов

Обозначение	Наименование	Примечание
СНиП 2.08.01-89*.	Жилые здания	
СНиП 31-02-2001.	Дома жилые многоквартирные	
НПБ 106-95	Индивидуальные жилые дома. Противопожарные требования.	
СНиП 21-01-97*.	"Пожарная безопасность зданий и сооружений"	

Архитектурное решение.

Одноквартирный жилой дом на одну семью. Двухэтажный коттедж с подвалом.

В подвале расположены подсобные помещения и спа-зона.

На первом этаже размещены: прихожая, кухня, гостиная - столовая, кабинет, гостевая спальня, санузел.

Второй этаж отведен под спальни и гостевые комнаты, санузлы.

Высота подвала от пола до потолка 2,50, 1-го этажа 3,00 м., 2-го этажа 2,70 м.

За отметку ± 0,000 принята отметка чистого пола первого этажа.

Выход на плоскую кровлю дома и гаража осуществляется по металлическим лестницам.

Наружная отделка фасада - сочетание облицовочного кирпича, штукатурки, планкена и цоколя облицованного керамогранитом.

В зоне входа выполнить стилизованный рисунок британского флага см. цветное решение фасада.

Ограждение кровли гаража и металлической лестницы выполнить в едином стиле. Выбор стиля ограждения на усмотрение Заказчика.

Общие данные

1. Настоящий комплект индивидуального жилого дома выполнен на основании задания заказчика

2. Настоящий комплект чертежей разработан для строительства в районе со следующими характеристиками природных условий:

- климатический район территории строительства- IIВ по СНиП 23-01-99 "Строительная климатология";

- расчетная зимняя температура наружного воздуха -28°С;

- климатическая зона влажности - нормальная;

- нормативное значение ветрового давления - 23кгс/м²

(I ветровой район по СНиП 2.01.07-85"Нагрузки и воздействия");

- расчетное значение веса снегового покрова - 180 кгс/м²

(III снеговой район по СНиП 2.01.07-85 "Нагрузки и воздействия");

3. Наружные стены:

- пенобетонные блоки (ГОСТ 21520-89) толщиной 500 мм. плотностью 500 кг/м³, класс прочности на сжатие 3.5,

- в подвале монолитные стены 250 мм, утеплитель - технотекс ТЕХНОПЛЕКС XPS 30-250 СТАНДАРТ

- в местах облицовки кирпичем от верха плиты фундамента до отм.-0,100 выполнить кладку из керамического полнотелого кирпича 120 мм. на цементно-песчаном р-ре М 150.

См. лист сечение по стене АР-21

Между пеноблоком и облицовочной кирпичной кладкой выполнить воздушный зазор 20мм.

- штукатурка фасада по базальтовой штукатурной сетке.

- планкен 20 мм по направляющим или закрепить к стене при помощи бруска 50х50 мм.

4. Внутренние стены и перегородки

- кирпич керамический 250, 380 мм. 250х120х65/1НФ/200/2,0/50 ГОСТ 530-2012 на цементно-песчаном р-ре М 150.см.

- перегородки из керамического кирпича 120 мм в подвале и в санузлах 1-го и 2-го этажа,

пеноблоки 100 мм. Перегородки не доводить до низа перекрытий на 20 мм. Зазор

заполнить Вилатерм-СМ Ø30мм. Перегородки в обязательном порядке раскрепить уголком к низу перекрытий с шагом 1500 мм.

Кладку наружных и внутренних стен армировать кладочной базальтовой сеткой СБНП-50(25) через каждые 4 ряда кладки по высоте в кирпиче и 2 ряда кладки по высоте в пеноблоках.

5. Перекрытия и покрытие здания - монолитный ж/б 200 мм.

6. Кровля дома - плоская не эксплуатируемая с внутренним водостоком. Кровля над гаражем плоская эксплуатируемая по регулируемым пластиковым опорам (Eterno) с внутренним водостоком


7. Перемычки во внутренних стенах из уголков 100х100х6,5, 125х125х8 ГОСТ 8509-93 с опиранием на стены по 200 мм. с каждой стороны. В наружных стенах перемычки выполнены из U-образных блоков КЗСМ D500 600х250х500 с опиранием на стены по 300мм. с каждой стороны, облицовочный кирпич опереть на уголок 125х125х8 ГОСТ 8509-93 с опиранием на стены по 250 мм. с каждой стороны. см. лист АР- 6, АР- 9. Монолитный пояс над окнами 1-го и 2-го этажа см. раздел КР.

9. Окна- индивидуальные двухкамерные стеклопакеты ПВХ. См. ведомость оконных проемов

10. Двери - металлические и деревянные. См. ведомость дверных проемов

Согласовано			
	Взам. инв. №		
	Подп. и дата		
	Инв. № подл.		

						АР	Раздел 3
Изм.	Кол.уч	Лист	Недок.	Подпись	Дата		
						Индивидуальный жилой дом	Стадия Р
							Лист 2
						Общие данные	Листов
ГАП		Симакова			02.18	RELITON АРХИТЕКТУРА. ПРОЕКТИРОВАНИЕ. СТРОИТЕЛЬСТВО info@reliton.ru	
Разработал		Симакова			02.18		

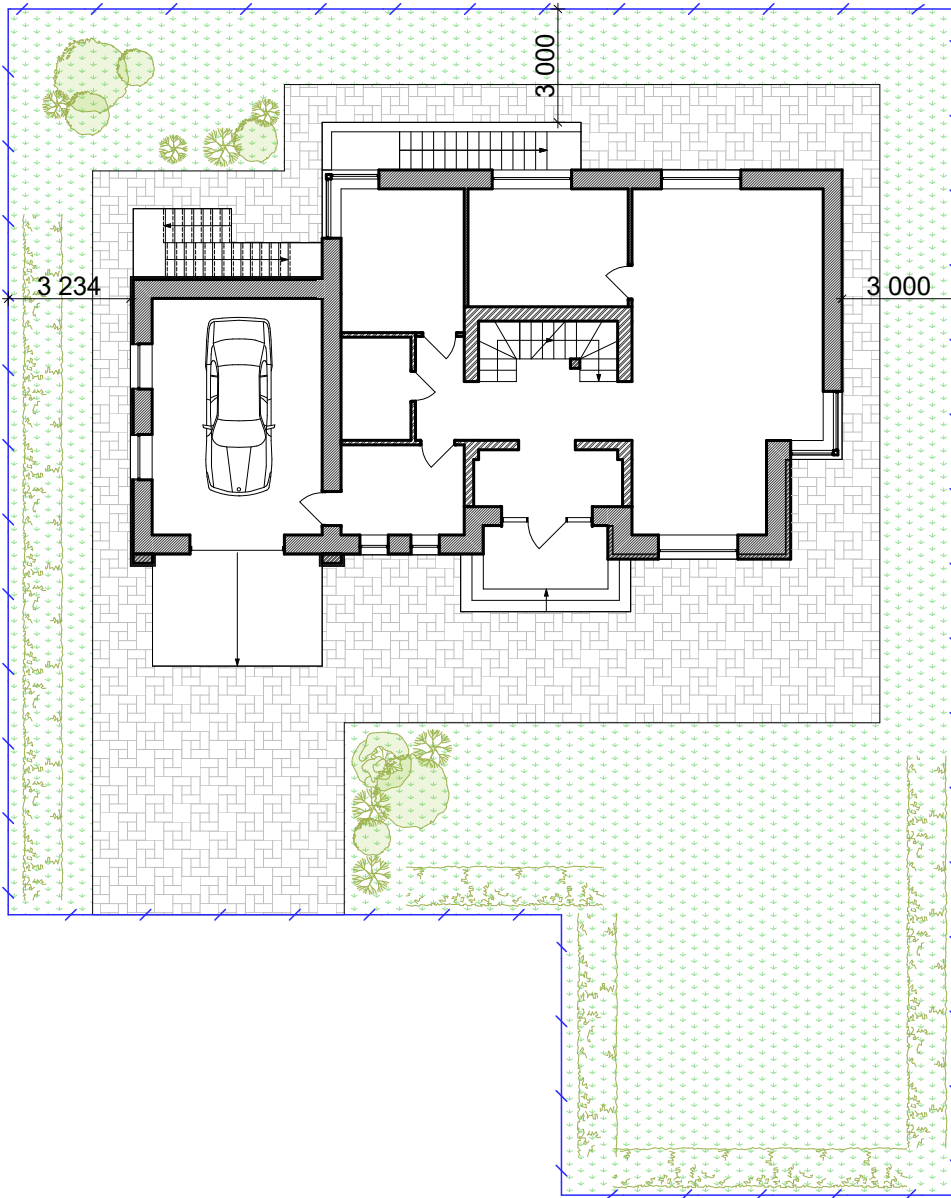

Согласовано

Взам. инв. №

Подп. и дата

Инв. № подл.

Изм.	Кол.уч	Лист	№ док.	Подпись	Дата
ГАП	Симакова	<i>Симакова</i>	02.18		
Разработал	Симакова	<i>Симакова</i>	02.18		


АР	Раздел 3		
Индивидуальный жилой дом			
Стадия	Лист	Листов	
Р	3		
Схема генплана М 1 : 200		RELITON АРХИТЕКТУРА. ПРОЕКТИРОВАНИЕ. СТРОИТЕЛЬСТВО info@reliton.ru	

Согласовано

Взам. инв. №

Подп. и дата

Инв. № подл.

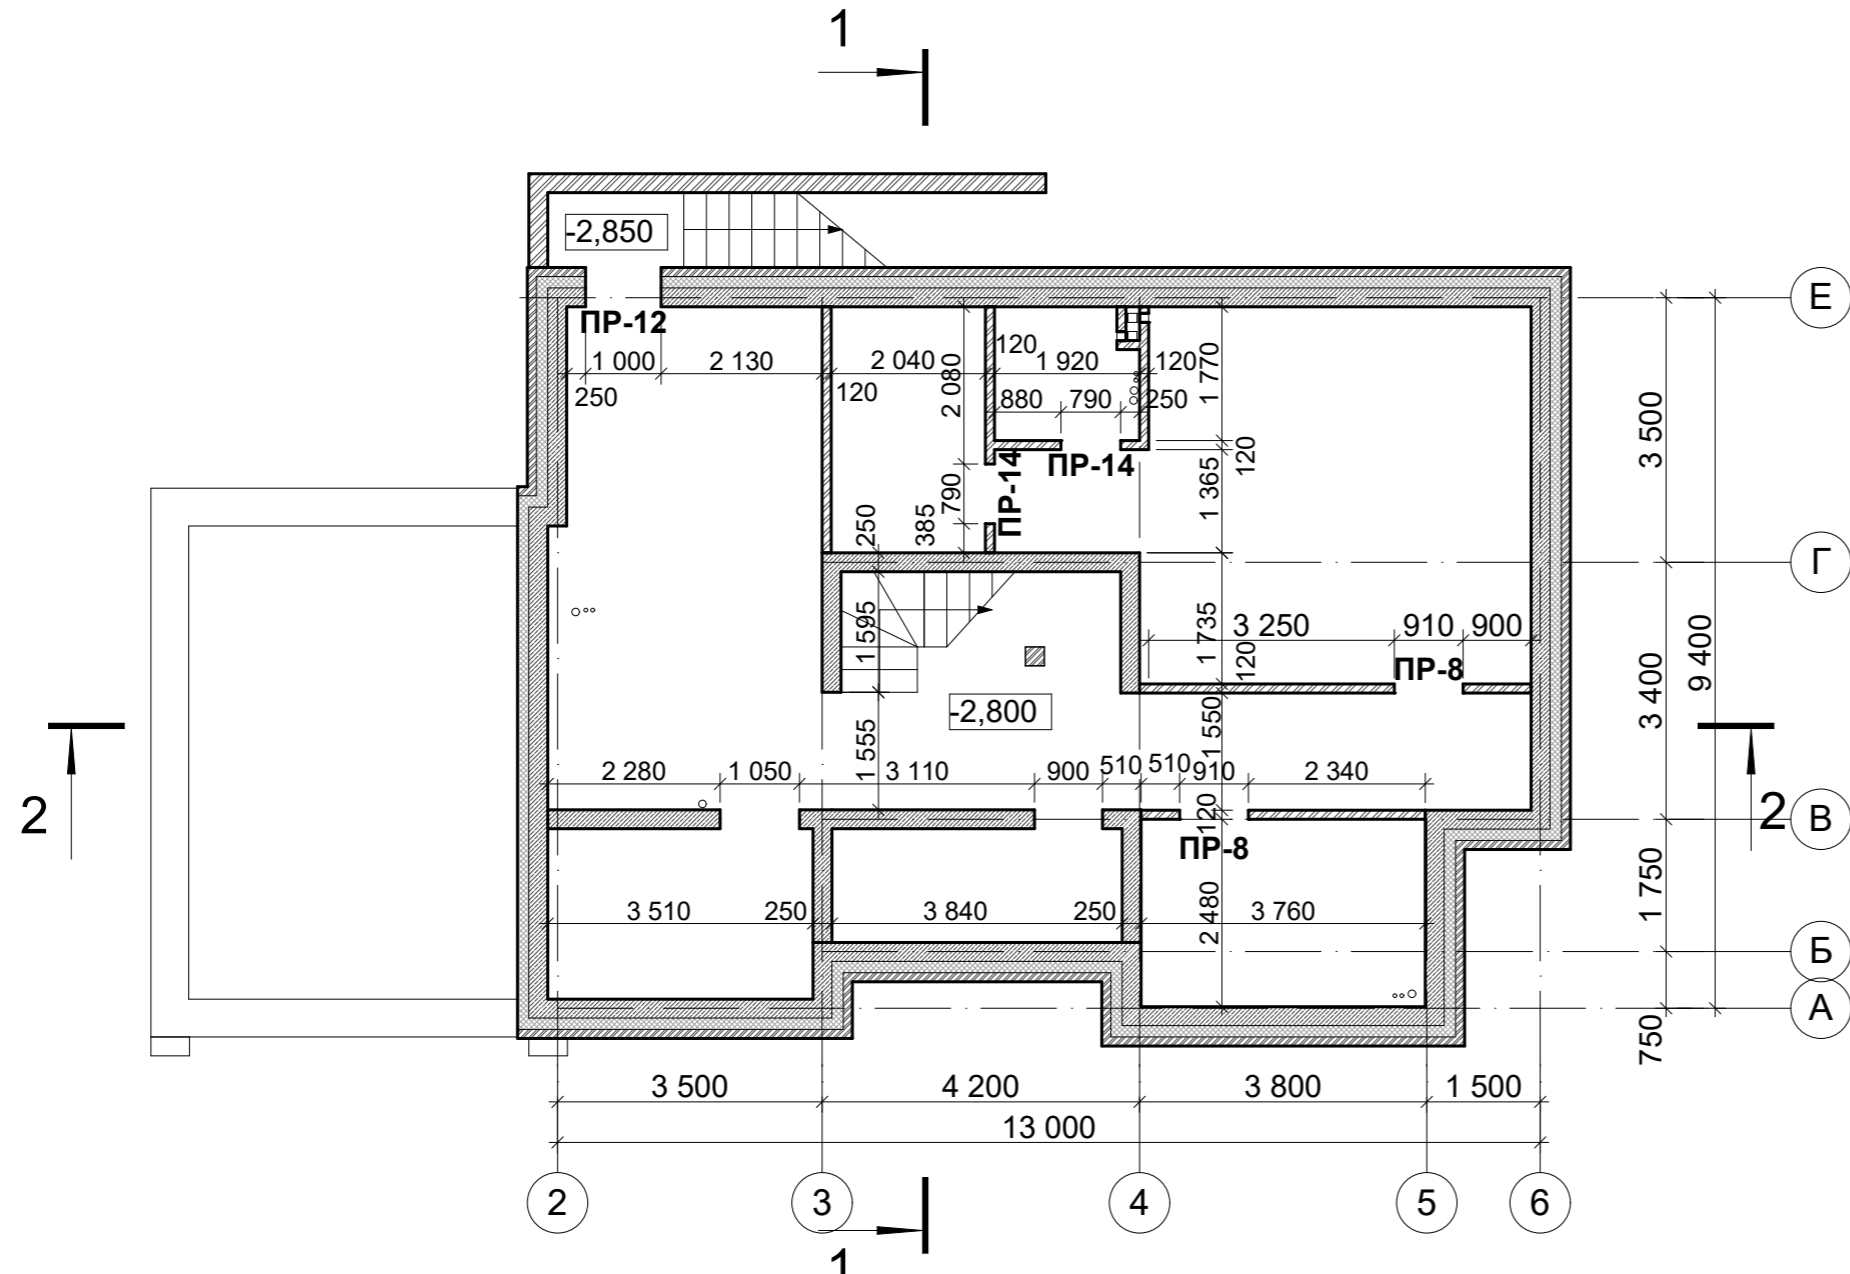

Спецификация к схеме расположения элементов

Поз.	Обозначение	Наименование	Кол. шт.	Масса ед.кг.,	Общее Кол. кг.
4	ГОСТ 8509-93	Уголок 100x100x6,5 ГОСТ 8509-93 С235ГОСТ27772-88*		10.06	6.40 п.м

Примечание:

- Наружные стены:
 - Монолитный ж/б 250 мм.
 - Утеплитель -ТехноникольТЕХНОПЛЕКС XPS 30-250 СТАНДАРТ - 150мм
 - Полнотелый керамический кирпич Кр-по 250x120x65/1НФ/200/2,0/50 ГОСТ 530-2012 на цементно-песчаном р-ре М150. Толщиной 120 мм.
- Внутренние стены и перегородки:
 - Полнотелый керамический кирпич Кр-по 250x120x65/1НФ/200/2,0/50 ГОСТ 530-2012 на цементно-песчаном р-ре М150. Толщиной 380, 250,120 мм.
 - Кладку перегородок и стен выполнить с перевязкой между собой, армировать по всей длине кладочной базальтовой сеткой через каждые 4 ряда по высоте
- Перемычки во внутренних стенах из уголков 100x100, с опиранием по 200,250 мм с каждой стороны (см. Ведомость перемычек).
- Перемычки оштукатурить в 2 слоя ГФ-021 (ГОСТ 26129-82) и оштукатурить по сетке.
- Данный лист смотреть совместно с разделом КР.

Ведомость перемычек

Марка	Схема сечения	Кол-во шт. 1 этаж
Наружные перемычки		
ПР-12 L = 1400	 Монолитный ж/б см. раздел КР	1 шт.
Внутренние перемычки		
ПР-8 L = 1300		2 шт.
ПР-14 L = 1200		2 шт.

Условные обозначения

- Монолитная ж/б стена - 250 мм
- Утеплитель - пенополистирол экструдированный - 150 мм.
- Керамический полнотелый кирпич - 120 мм
- Керамический кирпич - 380 мм
- Керамический кирпич - 250 мм
- Керамический кирпич - 120 мм


						АР	Раздел 3				
Изм.	Кол.уч	Лист	Недок.	Подпись	Дата						
						Индивидуальный жилой дом			Стадия	Лист	Листов
									Р	4	
ГАП	Симакова				02.18	Кладочный план подвала на отм.-2,800.			 АРХИТЕКТУРА. ПРОЕКТИРОВАНИЕ. СТРОИТЕЛЬСТВО		
Разработал	Симакова				02.18	М 1:100					

Согласовано


Взам. инв. №

Подп. и дата

Инв. № подл.

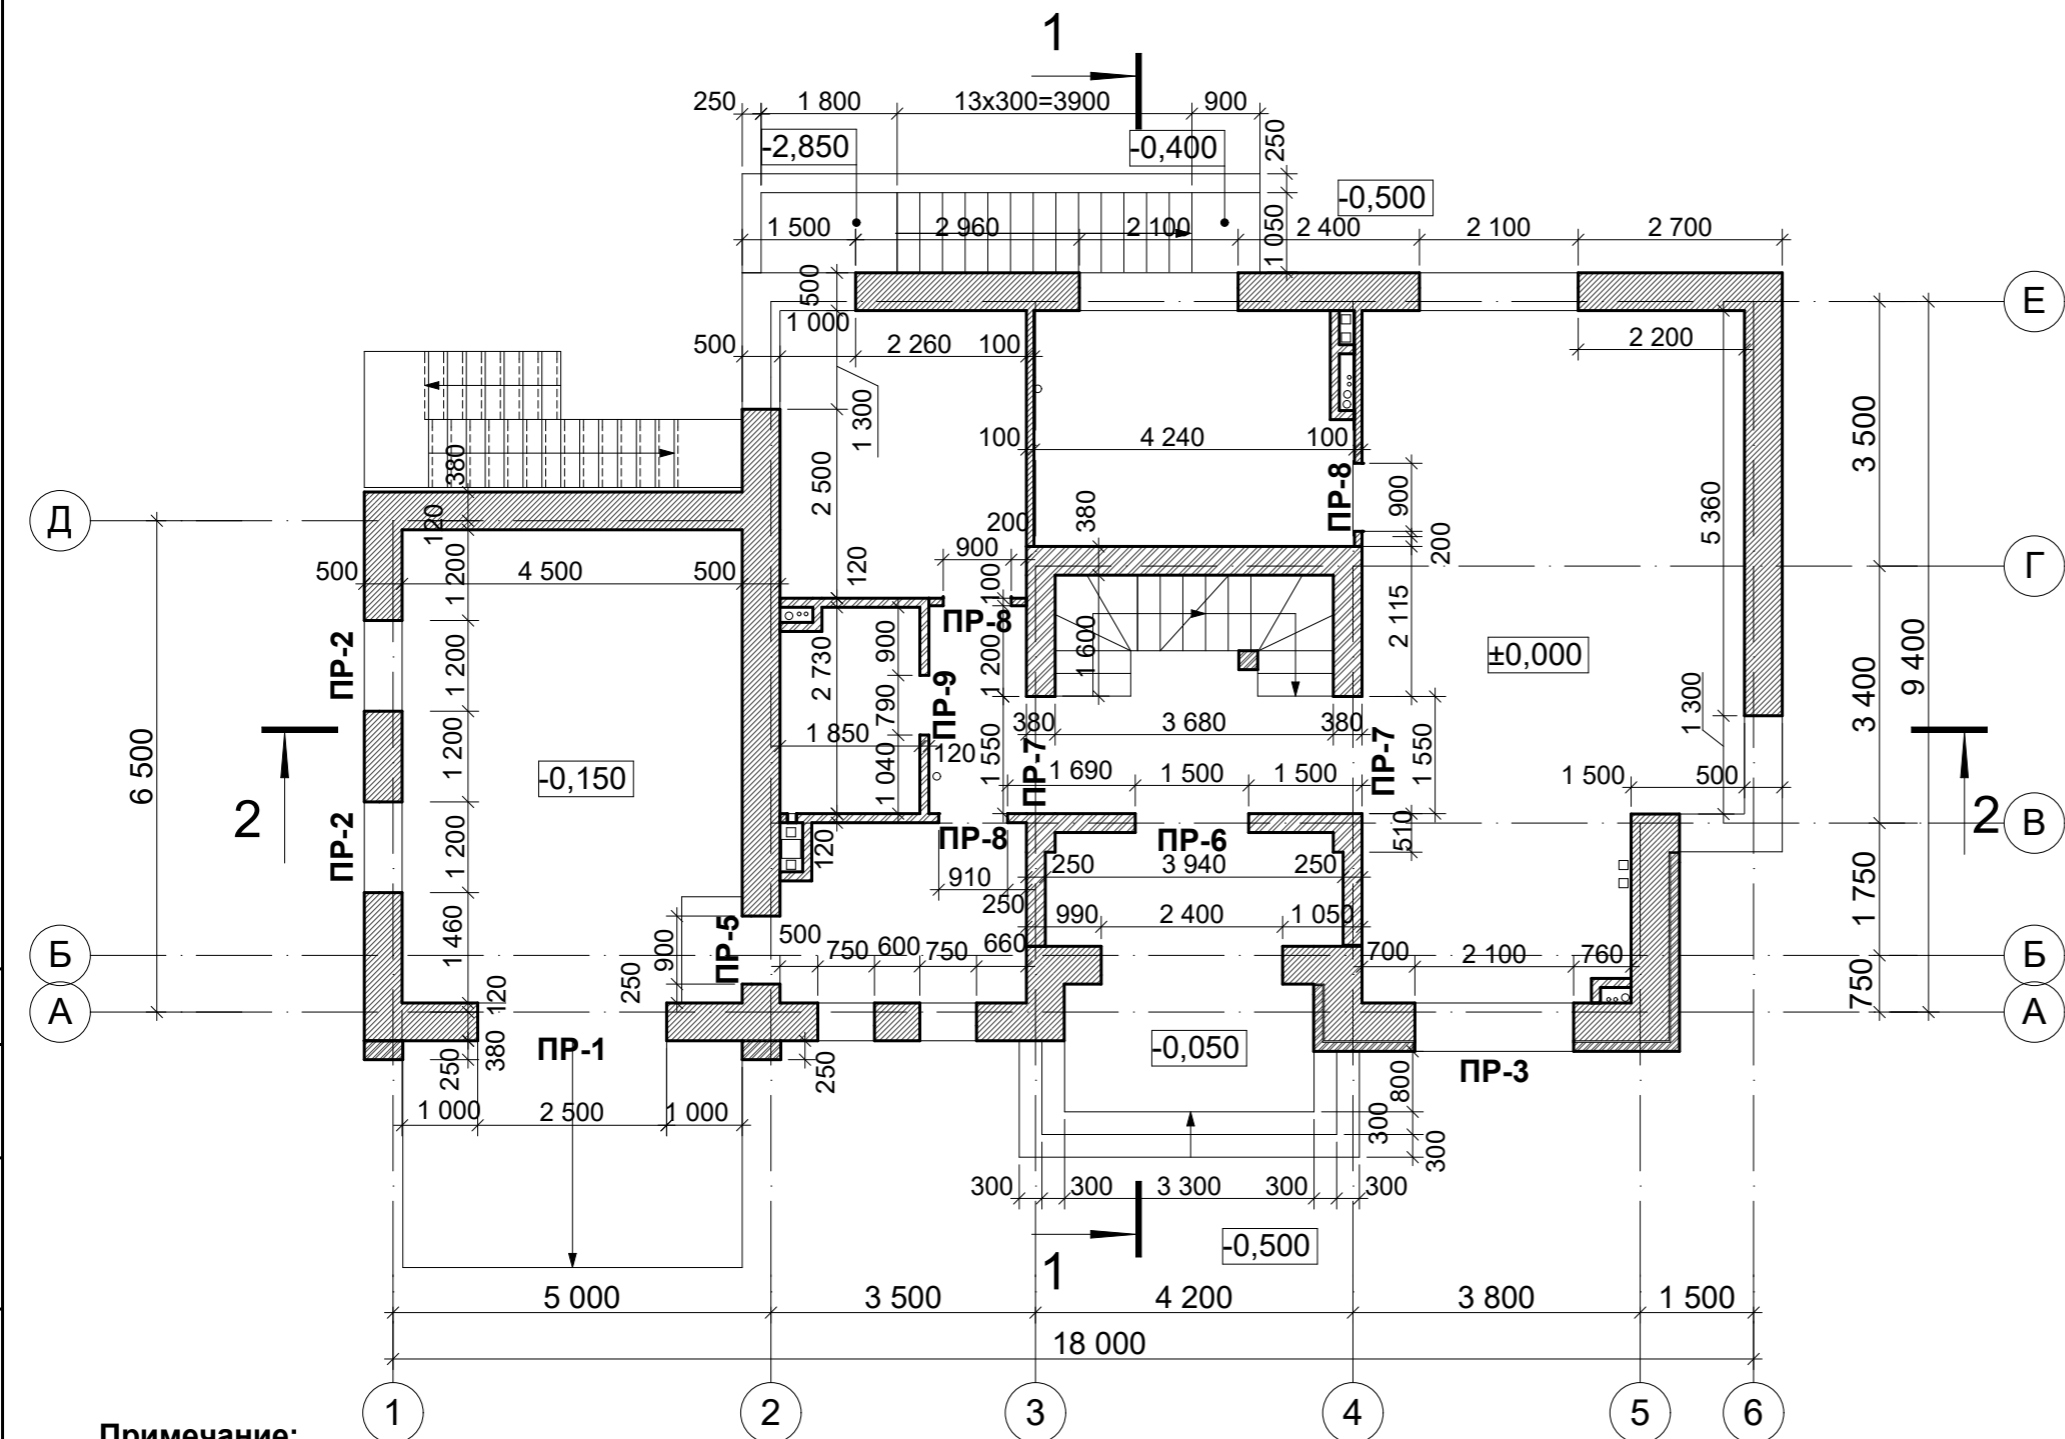

Узел перевязки внутренних и наружных стен

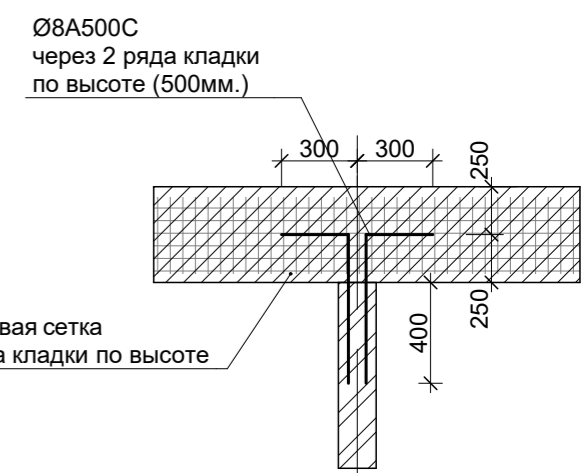

Кладочная базальтовая сетка
через каждые 2 ряда кладки по высоте

Условные обозначения

- | | | |
|--|-----------------------|----------|
| | - Пенобетонные блоки | - 500 мм |
| | - Вент. зазор | - 20 мм |
| | - Кирпич облицовочный | - 120 мм |
| | - Пенобетонные блоки | - 500 мм |
| | - Керамический кирпич | - 380 мм |
| | - Керамический кирпич | - 250 мм |
| | - Керамический кирпич | - 120 мм |
| | - Пенобетонные блоки | - 100 мм |

Примечание:

- Наружные стены:**
 - пенобетонные блоки (ГОСТ 21520-89) 600x250x500 мм. плотностью 500 кг/м³, класс прочности на сжатие 3.5, армировать по всей длине кладочной базальтовой сеткой через каждые 2 ряда кладки по высоте.
 - облицовочный кирпич 120 мм. в осях 4-6, А-В
 При отделке стен облицовочным кирпичем, выполнить вент.зазор 20 мм.
- Внутренние стены и перегородки:**
 Пустотелый керамический кирпич Кр-пу 250x120x65/1НФ/200/2,0/50 ГОСТ 530-2012 на цементно-песчаном р-ре М150. Толщиной 380, 250, 120 мм., пенобетонные блоки 100 мм.
 Кладку перегородок и стен из кирпича выполнить с перевязкой между собой, армировать по всей длине кладочной базальтовой сеткой через каждые 4 ряда по высоте
- Перемычки в наружных стенах** - U-образный блок КЗСМ D500 600x250x500, во внутренних стенах из уголков 100x100x6,5, 125x125x8 с опиранием по 200 мм. с каждой стороны (см. Ведомость перемычек).
- Перемычки оштукатурить** в 2 слоя ГФ-021 (ГОСТ 26129-82) и оштукатурить по сетке.
- Данный лист смотреть совместно с листом АР-5, АР-6
- Кладку перегородок вентшахт выполнить после установки вентиляционных каналов.

						АР	Раздел 3		
Изм.	Кол.уч	Лист	Недок.	Подпись	Дата				
						Индивидуальный жилой дом	Стадия	Лист	Листов
							Р	5	
ГАП	Симакова				02.18	Кладочный план 1-го этажа на отм. ±0,000. М 1:100	 АРХИТЕКТУРА. ПРОЕКТИРОВАНИЕ. СТРОИТЕЛЬСТВО Info@reliton.ru		
Разработал	Симакова				02.18				

Ведомость перемычек

Марка	Схема сечения	Кол-во шт.	Марка	Схема сечения	Кол-во шт.
		1 этаж			1 этаж
Наружные перемычки			Внутренние перемычки		
ПР-1	<p style="text-align: center;">Монолитная ж/б перемычка см. раздел КР</p>	1 шт.	ПР-6 L = 2000		1 шт.
ПР-2 L = 1800 ПР-5 L = 1500	<p style="text-align: center;">Сечение 1-1</p>	2 шт. 1 шт.	ПР-7 L = 2050		2 шт.
			ПР-8 L = 1300		3 шт.
			ПР-9 L = 1200		1 шт.
ПР-3 L = 2600	<p style="text-align: center;">Монолитный ж/б см. раздел КР</p>	1 шт.			

Примечание:


1. Данный лист смотреть совместно с листом АР-5, АР-7

						АР	Раздел 3				
Изм.	Кол.уч	Лист	№ док.	Подпись	Дата						
						Индивидуальный жилой дом			Стадия	Лист	Листов
									Р	6	
ГАП	Симакова				02.18	Ведомость перемычек 1-го этажа			 АРХИТЕКТУРА. ПРОЕКТИРОВАНИЕ. СТРОИТЕЛЬСТВО		
Разработал	Симакова				02.18						

Согласовано				
Изм. № подл.				
Подп. и дата				
Взам. инв. №				

Согласовано

Изм. № подл. Подп. и дата Взам. инв. №

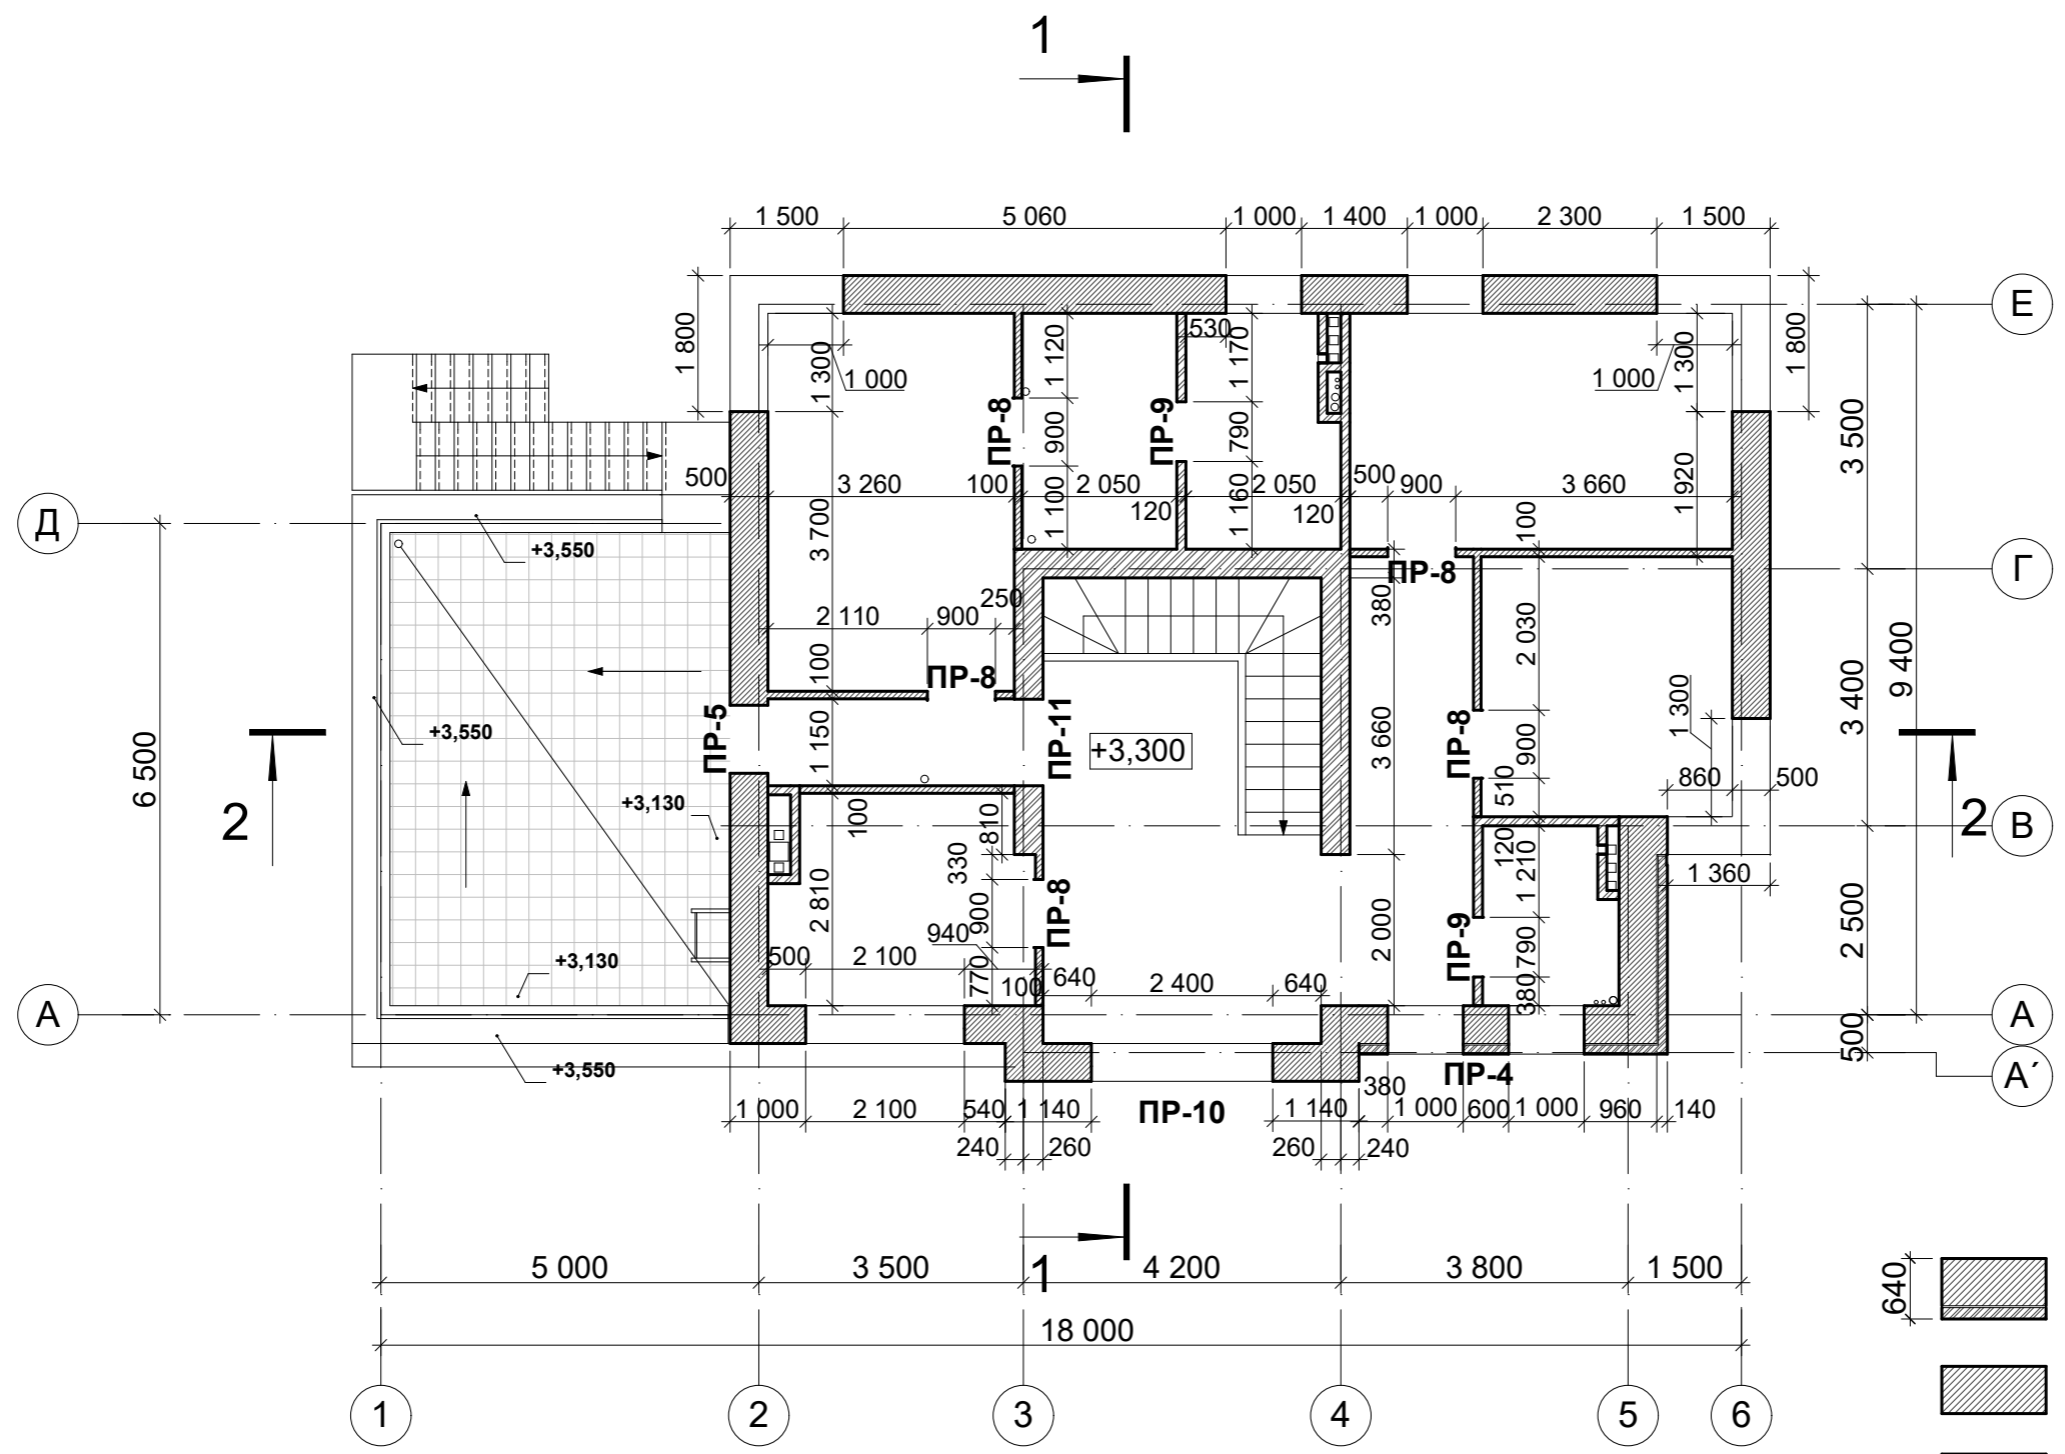

Условные обозначения

- Пенобетонные блоки - 500 мм
- Вент. зазор - 20 мм
- Кирпич облицовочный - 120 мм
- Пенобетонные блоки - 500 мм
- Керамический кирпич - 380 мм
- Керамический кирпич - 250 мм
- Керамический кирпич - 120 мм
- Пенобетонные блоки - 100 мм

Примечание:

1. Наружные стены:
- пенобетонные блоки (ГОСТ 21520-89) 600x250x500 мм. плотностью 500 кг/м3, класс прочности на сжатие 3.5, армировать по всей длине кладочной базальтовой сеткой через каждые 2 ряда кладки по высоте.
- облицовочный кирпич 120 мм. в осях 4-6, А-В
При отделке стен облицовочным кирпичем, выполнить вент.зазор 20 мм.
2. Внутренние стены и перегородки:
Пустотелый керамический кирпич Кр-пу 250x120x65/1НФ/200/2,0/50 ГОСТ 530-2012 на цементно-песчаном р-ре М150. Толщиной 380, 250, 120 мм., пенобетонные блоки 100 мм.
Кладку перегородок и стен из кирпича выполнить с перевязкой между собой, армировать по всей длине кладочной базальтовой сеткой через каждые 4 ряда по высоте
3. Перемычки в наружных стенах - U-образный блок КЗСМ D500 600x250x500, во внутренних стенах из уголков 100x100x6,5, 125x125x8 с опиранием по 200 мм. с каждой стороны (см. Ведомость перемычек).
4. Перемычки огрунтовать в 2 слоя ГФ-021 (ГОСТ 26129-82) и оштукатурить по сетке.
5. Данный лист смотреть совместно с листом АР-8, АР-9
6. Кладку перегородок вентшахт выполнить после установки вентиляционных каналов.

						АР	Раздел 3				
Изм.	Кол.уч	Лист	Недок.	Подпись	Дата						
						Индивидуальный жилой дом			Стадия	Лист	Листов
									Р	8	
ГАП		Симакова				02.18		Кладочный план 2-го этажа на отм. +3,300. М 1:100			
Разработал		Симакова				02.18					
									АРХИТЕКТУРА. ПРОЕКТИРОВАНИЕ. СТРОИТЕЛЬСТВО		

Ведомость перемычек

Марка	Схема сечения	Кол-во шт.	Марка	Схема сечения	Кол-во шт.
		1 этаж			1 этаж
Наружные перемычки					
ПР-5 L = 1500	<p style="font-size: small;">U-образный блок Thermocube K3CM D500 600*250*400</p>	1 шт.	ПР-10		1 шт.
Внутренние перемычки					
			ПР-11 L = 1650		1 шт.
			ПР-8 L = 1300		5 шт.
ПР-4 L = 3100		1 шт.	ПР-9 L = 1200		2 шт.

Примечание:

1. Данный лист смотреть совместно с листом АР-8, АР-10

Согласовано	
Изм. № подл.	
Подп. и дата	
Взам. инв. №	

						АР	Раздел 3						
Изм.	Кол.уч	Лист	№ док.	Подпись	Дата								
						Индивидуальный жилой дом	<table border="1" style="font-size: x-small;"> <tr> <td>Стадия</td> <td>Лист</td> <td>Листов</td> </tr> <tr> <td>Р</td> <td>9</td> <td></td> </tr> </table>	Стадия	Лист	Листов	Р	9	
Стадия	Лист	Листов											
Р	9												
ГАП Разработал Симакова						02.18 02.18	Ведомость перемычек 2-го этажа						




Спецификация к схеме расположения элементов

Поз.	Обозначение	Наименование	Кол. шт.	Масса ед.кг., объем	Общее Кол. кг.
Перемышка монолитная Пм					
1	ГОСТ Р 52544-2006 см. ведомость деталей	D14A400C ПР-5(1 шт.),L=1500	6	1.21	10.90 кг
2		D6A240 ПР-5(1 шт.),L=780	14	0.22	2.40 кг
	Материалы	Бетон тяжелый кл. В20 ПР-5(1 шт.),L=1500		0.051 м³	0.051 м³

Металлический уголок, полоса

3	ГОСТ 8509-93	Уголок $\frac{125 \times 125 \times 8}{C235}$ ГОСТ 8509-93 ГОСТ 27772-88*		15.46	6.40 п.м
4	ГОСТ 8509-93	Уголок $\frac{100 \times 100 \times 6,5}{C235}$ ГОСТ 8509-93 ГОСТ 27772-88*		10.06	7.90 п.м
5	ГОСТ 5781-82	Полоса стальная 50x5 мм L=300 шаг=200		1.96	1.80 п.м

Ведомость деталей

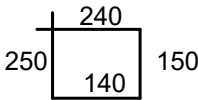Поз.	Эскиз
2	

Согласовано

Взам. инв. №

Подп. и дата








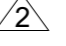
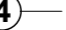
Инв. № подл.


						АР		Раздел 3	
Изм.	Кол.уч	Лист	№ док.	Подпись	Дата				
						Индивидуальный жилой дом	Стадия Р	Лист 10	Листов
ГАП	Симакова		02.18			Спецификация материала	 АРХИТЕКТУРА. ПРОЕКТИРОВАНИЕ. СТРОИТЕЛЬСТВО		
Разработал	Симакова		02.18						

Экспликация помещений

Номер помещения	Наименование	Площадь м ²
1	Холл	23,45
2	Лестничный холл	12,35
3	Коридор	8,05
4	Сауна	6,50
5	Санузел	3,30
6	Спа-зона	28,30
7	Котельная	7,90
8	Постирочная	5,75
9	Кладовая	9,40
Всего по этажу		105,00



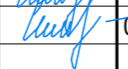
Условные обозначения

-  - Монолитная ж/б стена - 250 мм
-  - Утеплитель - пенополистирол экструдированный - 150 мм.
-  - Керамический полнотелый кирпич - 120 мм
-  - Керамический кирпич - 380 мм
-  - Керамический кирпич - 250 мм
-  - Керамический кирпич - 120 мм
-  - Номер помещения по экспликации
-  - Тип полов
- OK-1** - Марка оконного блока
-  - Марка дверного блока

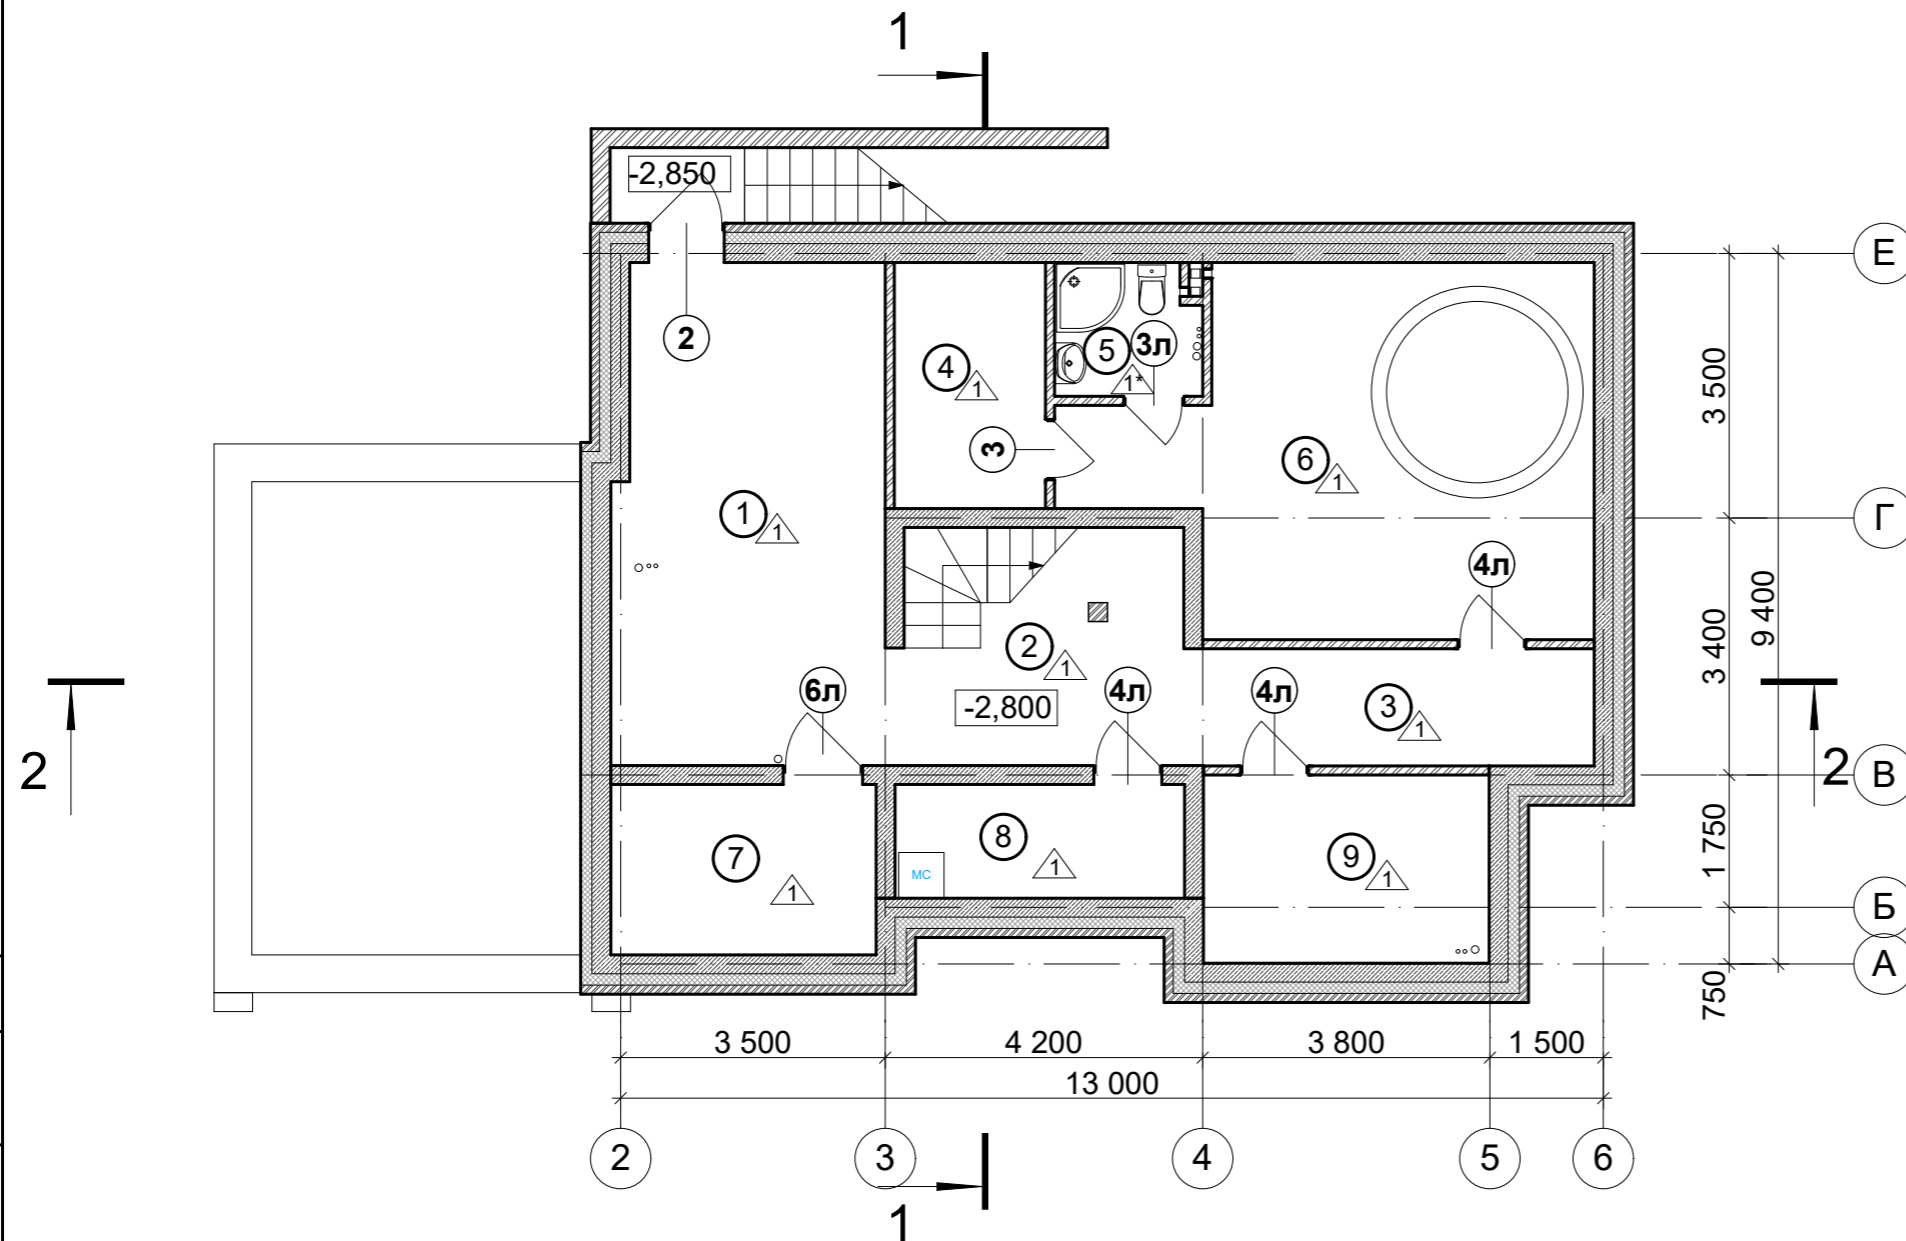

Примечание:

1. Данный лист смотреть совместно с листом AP-22, AP-23, AP-24
2. Перед заказом и установкой дверных блоков уточнить габариты проемов по месту.

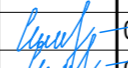




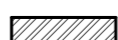
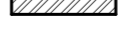

						AP	Раздел 3				
Изм.	Кол.уч	Лист	Недок.	Подпись	Дата						
						Индивидуальный жилой дом			Стадия	Лист	Листов
									P	11	
ГАП		Симакова				02.18		 АРХИТЕКТУРА. ПРОЕКТИРОВАНИЕ. СТРОИТЕЛЬСТВО info@reliton.ru			
Разработал		Симакова				02.18					

Согласовано			
Ивл. № подл.			
Подп. и дата			
Взам. инв. №			


Экспликация помещений

Номер помещения	Наименование	Площадь м ²
1	Гараж	28,15
2	Гостевая комната	12,40
3	Кабинет	12,75
4	Санузел	4,85
5	Кладовая	7,45
6	Входной тамбур	5,85
7	Лестничный холл	7,90
8	Лестница	4,90
9	Коридор	3,55
10	Кухня	8,75
11	Столовая-гостиная	33,70
Всего по этажу		130,25

Условные обозначения




	- Пенобетонные блоки	- 500 мм
	- Вент. зазор	- 20 мм
	- Кирпич облицовочный	- 120 мм
	- Пенобетонные блоки	- 500 мм
	- Керамический кирпич	- 380 мм
	- Керамический кирпич	- 250 мм
	- Керамический кирпич	- 120 мм
	- Пенобетонные блоки	- 100 мм

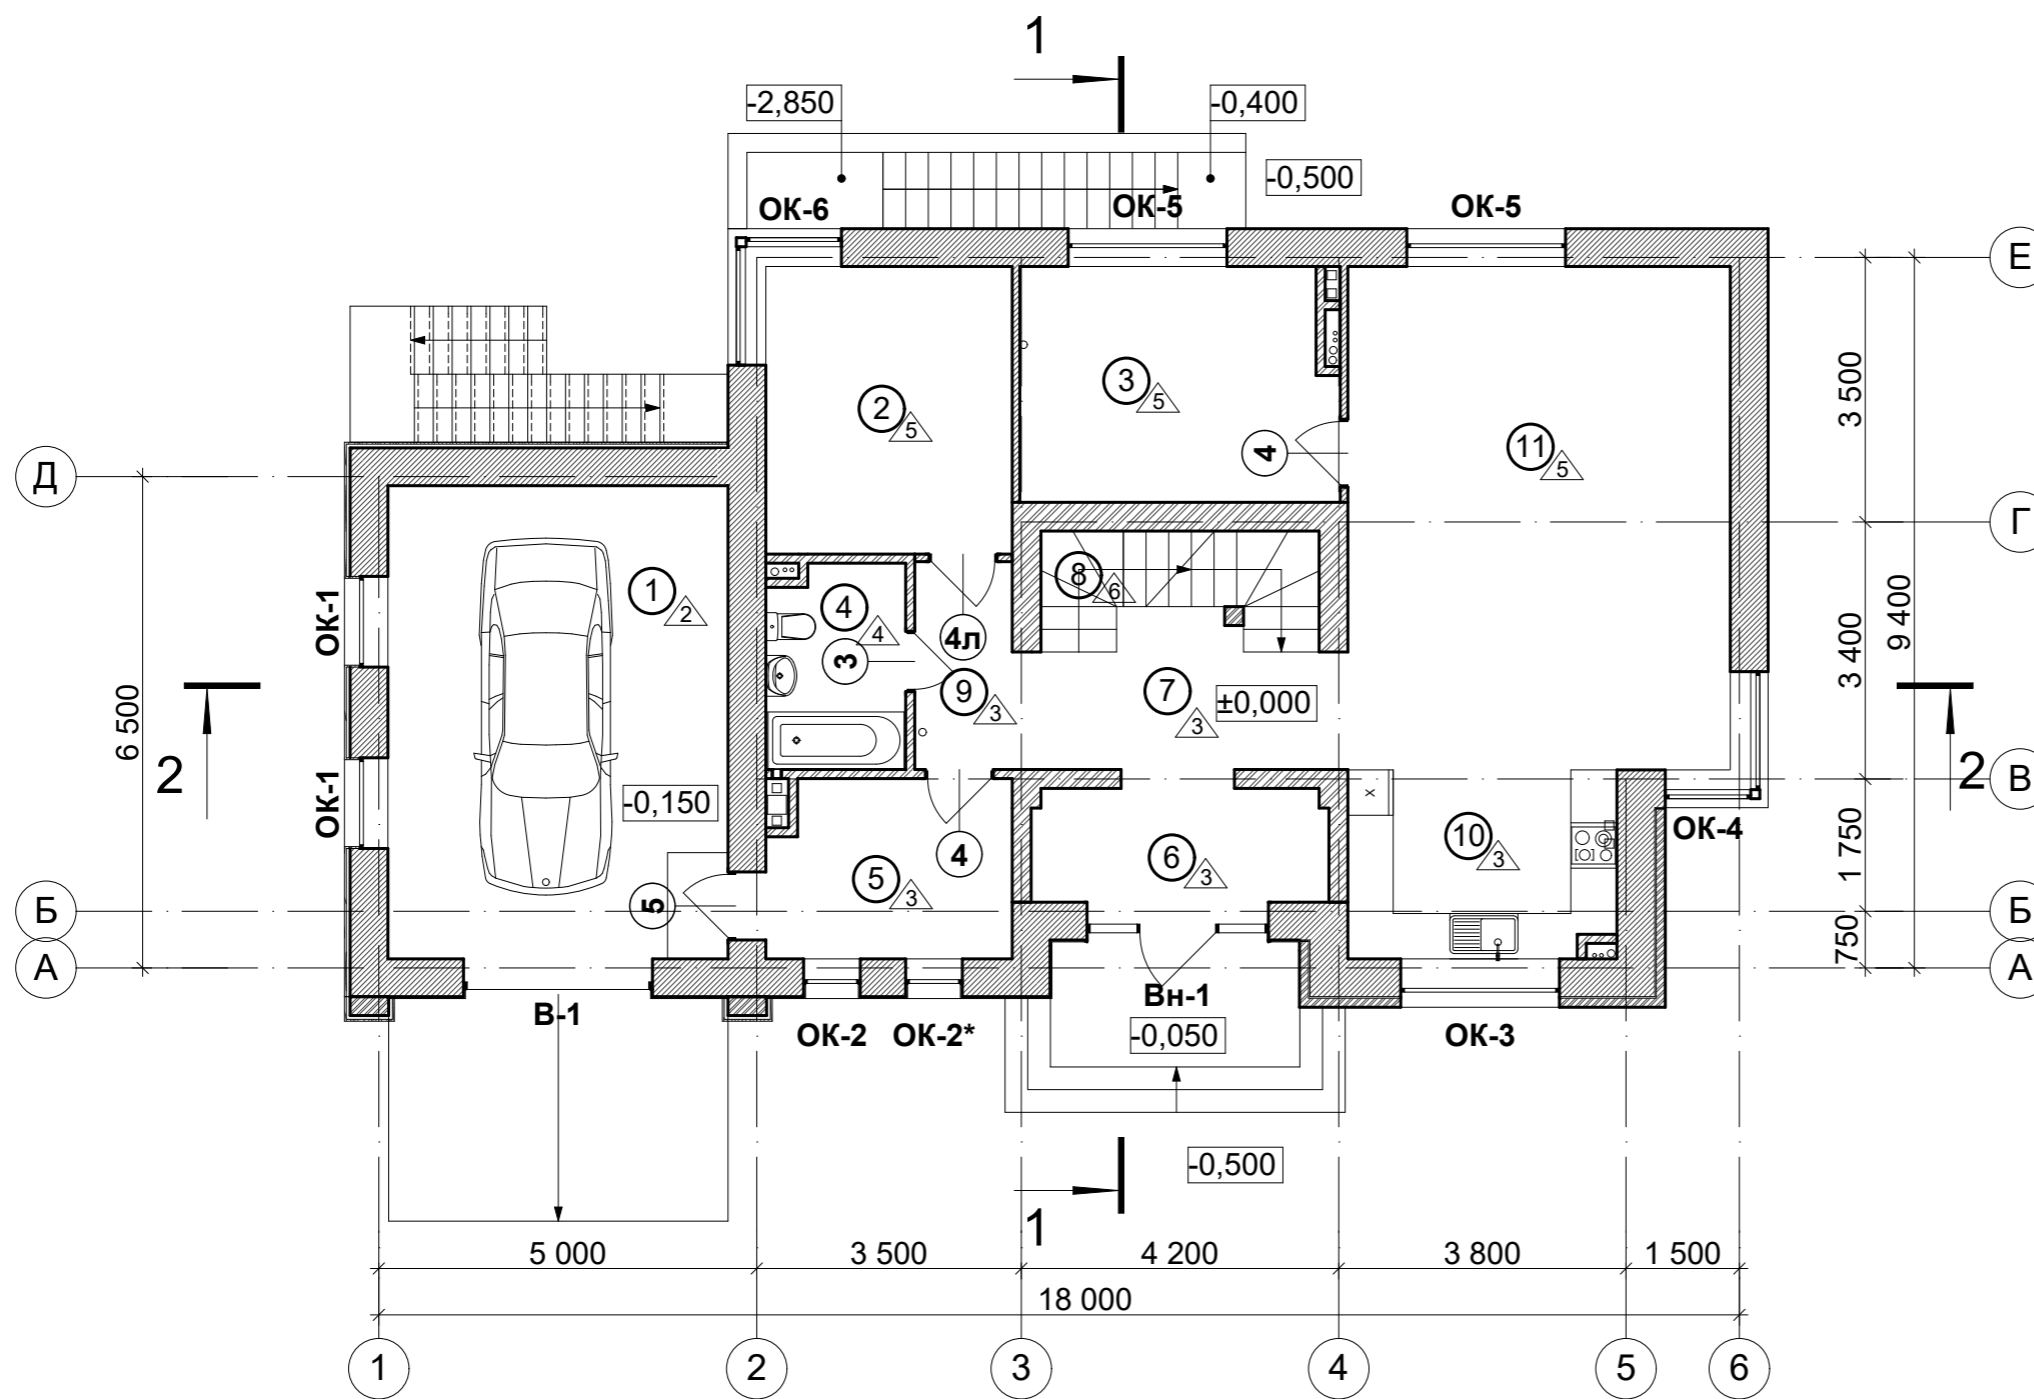- ① - Номер помещения по экспликации
- △2 - Тип полов
- ОК-1 - Марка оконного блока
- ④ - Марка дверного блока



Примечание:

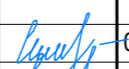1. Данный лист смотреть совместно с листом АР-22, АР-23, АР-24
2. Перед заказом и установкой оконных и дверных блоков уточнить габариты проемов по месту.

						АР	Раздел 3				
Изм.	Кол.уч	Лист	Недок.	Подпись	Дата						
						Индивидуальный жилой дом			Стадия	Лист	Листов
									Р	12	
ГАП		Симакова				02.18		Маркировочный план 1-го этажа на отм. ±0,000. М 1:100			
Разработал		Симакова				02.18					
						 АРХИТЕКТУРА. ПРОЕКТИРОВАНИЕ. СТРОИТЕЛЬСТВО info@reliton.ru					

Согласовано

Взам. инв. №








Подп. и дата


Инв. № подл.

Экспликация помещений

Номер помещения	Наименование	Площадь м ²
1	Детская спальня	9,25
2	Спальня	16,30
3	Гардеробная	6,40
4	Санузел	5,95
5	Гостевая комната	15,80
6	Гостевая комната	11,45
7	Санузел	4,00
8	Коридор	9,70
9	Лестничный холл	17,35
10	Коридор	4,20
11	Лестница	6,10
Всего по этажу		106,50




Условные обозначения

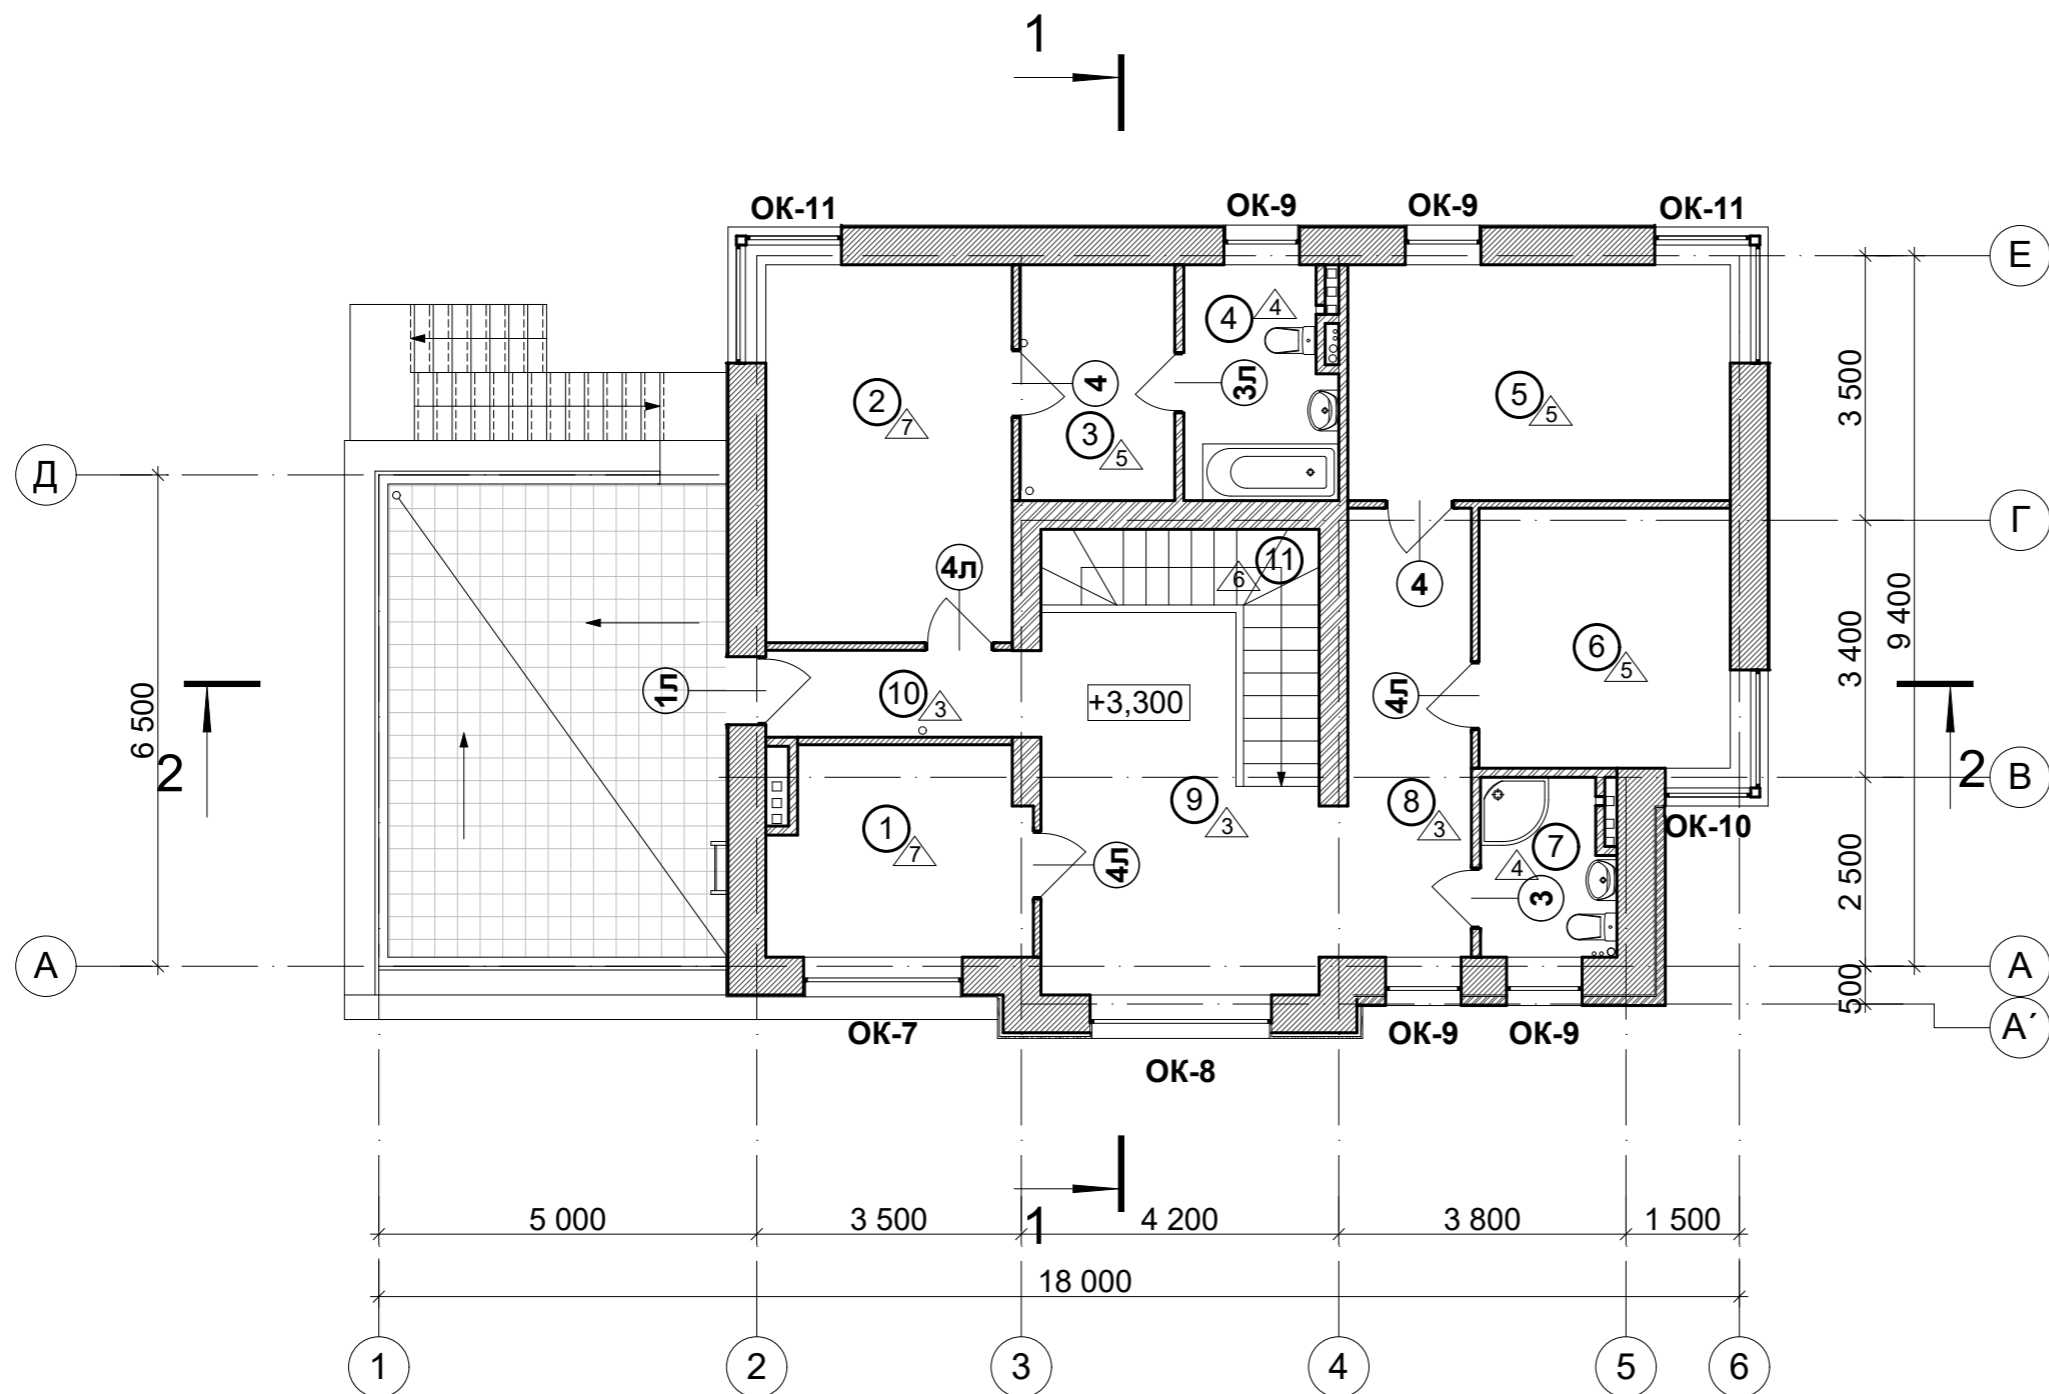-  - Пенобетонные блоки - 500 мм
-  - Вент. зазор - 20 мм
-  - Кирпич облицовочный - 120 мм
-  - Пенобетонные блоки - 500 мм
-  - Керамический кирпич - 380 мм
-  - Керамический кирпич - 250 мм
-  - Керамический кирпич - 120 мм
-  - Пенобетонные блоки - 100 мм
-  - Номер помещения по экспликации
-  - Тип полов
- ОК-1** - Марка оконного блока
-  - Марка дверного блока





Примечание:

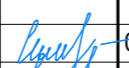1. Данный лист смотреть совместно с листом АР-22, АР-23, АР-24
2. Перед заказом и установкой оконных и дверных блоков уточнить габариты проемов по месту.


						АР	Раздел 3				
Изм.	Кол.уч	Лист	Недок.	Подпись	Дата						
						Индивидуальный жилой дом			Стадия	Лист	Листов
									Р	13	
ГАП		Симакова				02.18		 АРХИТЕКТУРА. ПРОЕКТИРОВАНИЕ. СТРОИТЕЛЬСТВО info@reliton.ru			
Разработал		Симакова				02.18					

Согласовано			
Инва. № подл.	Подп. и дата	Взам. инв. №	

Водосточная воронка

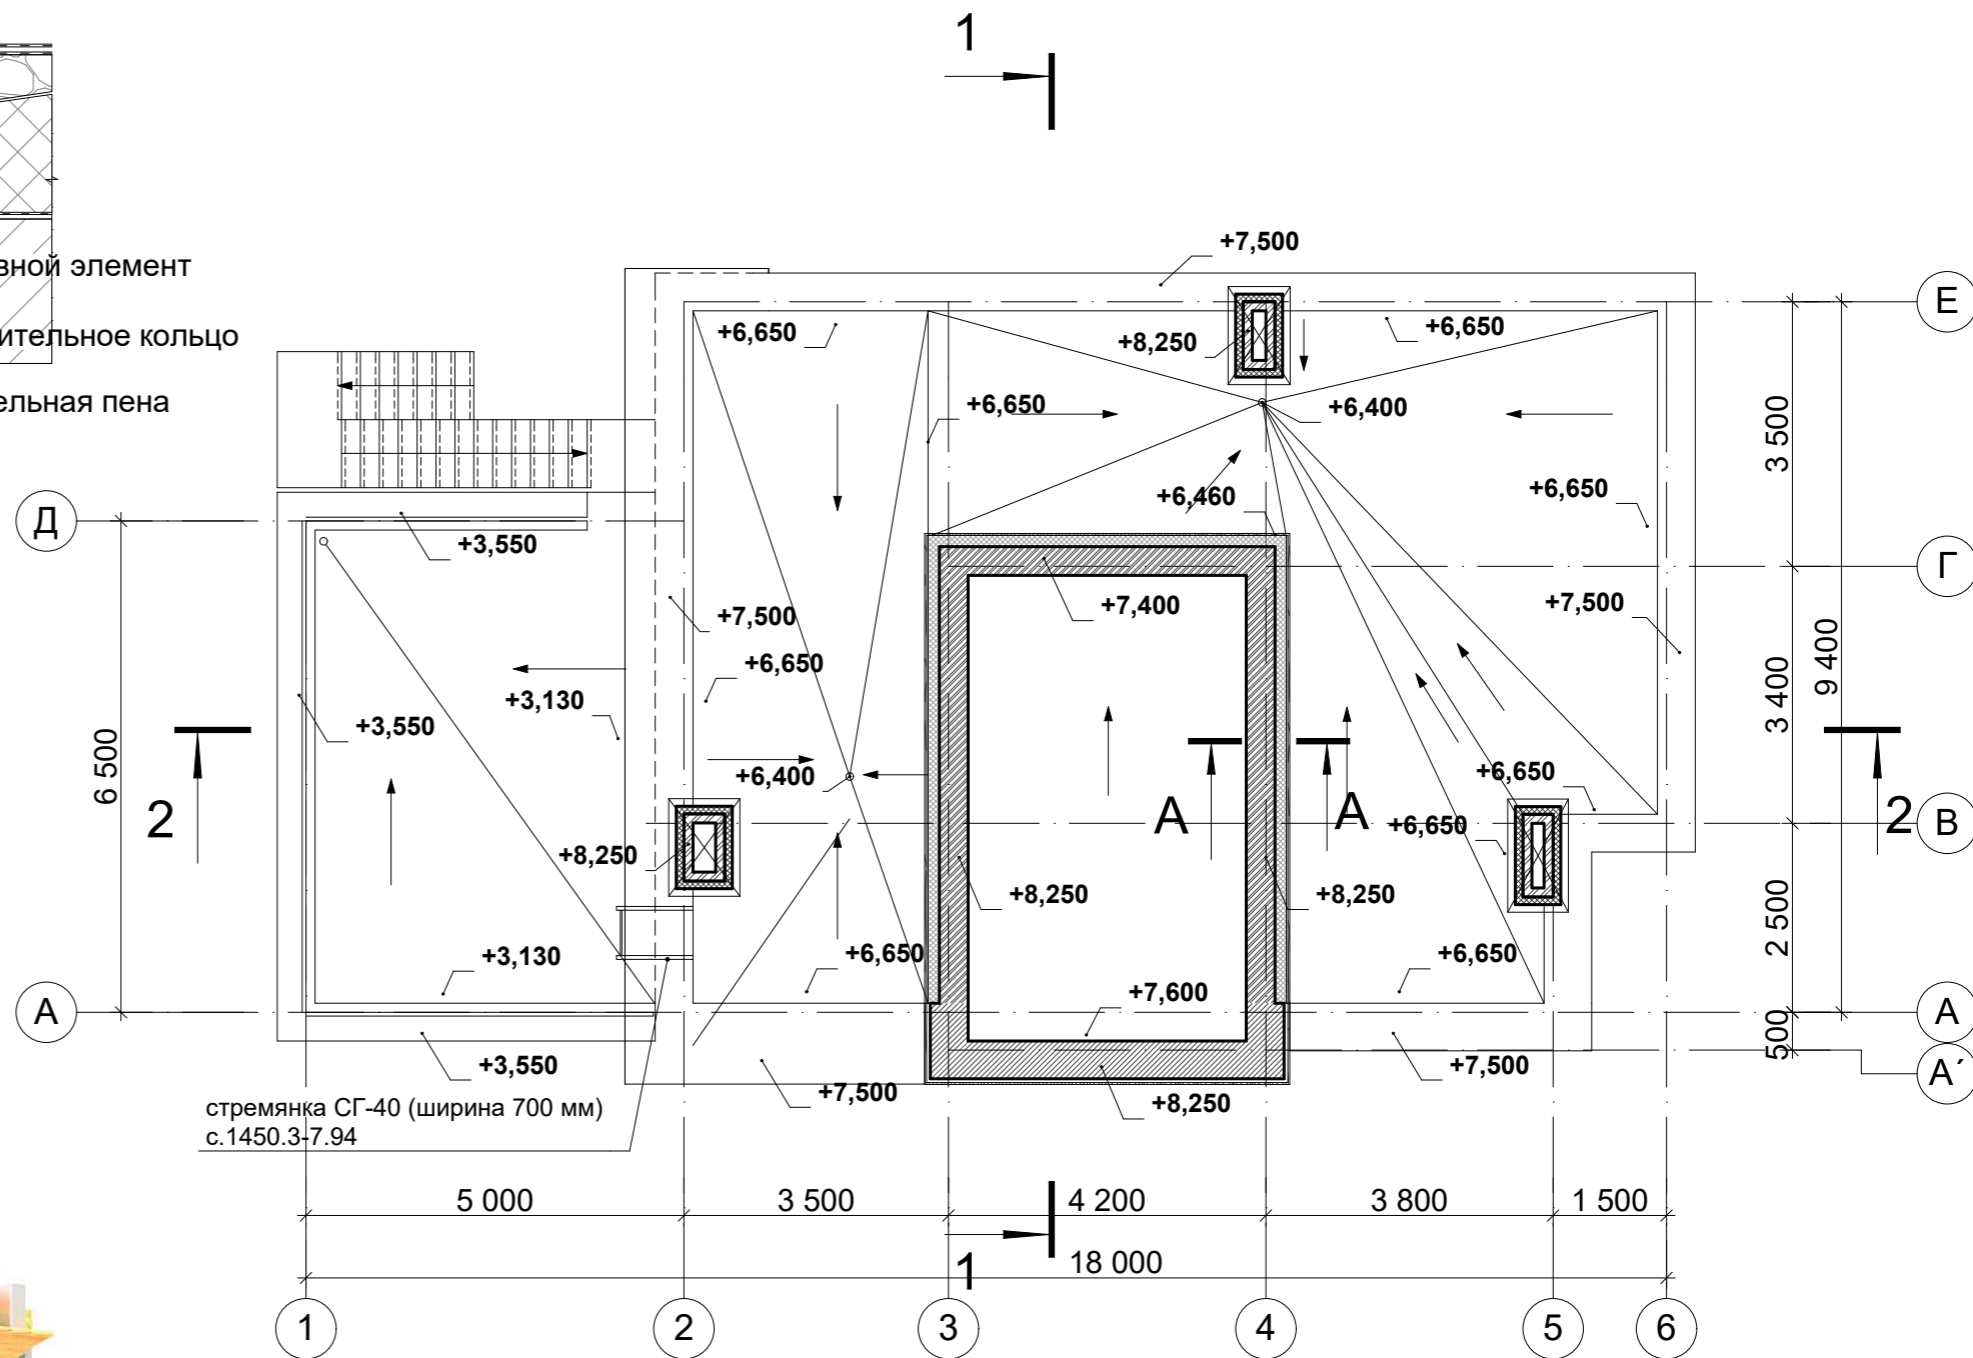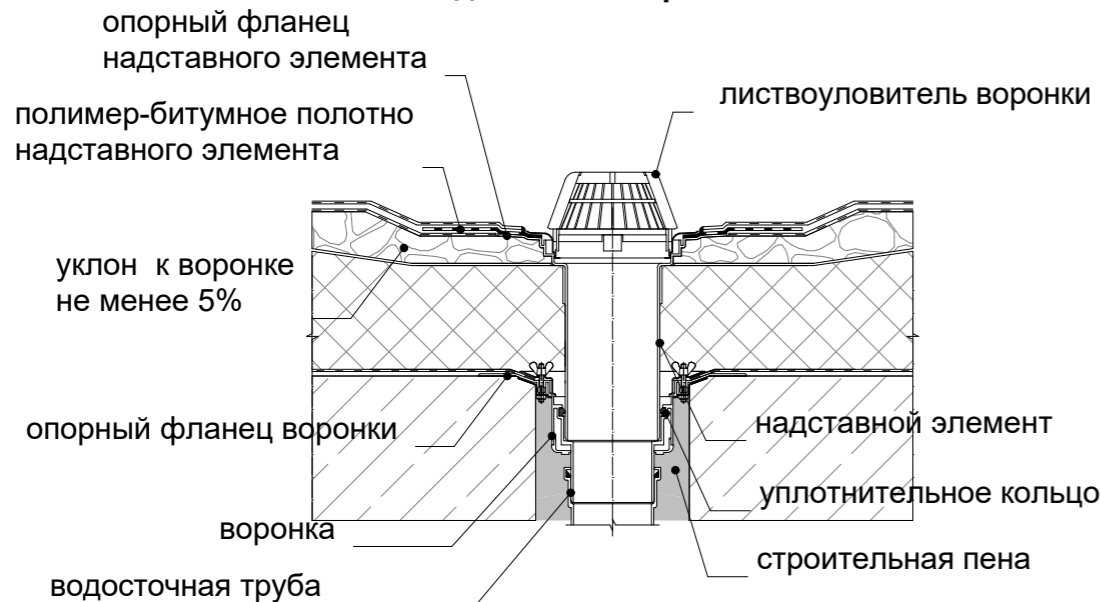

Сечение А-А

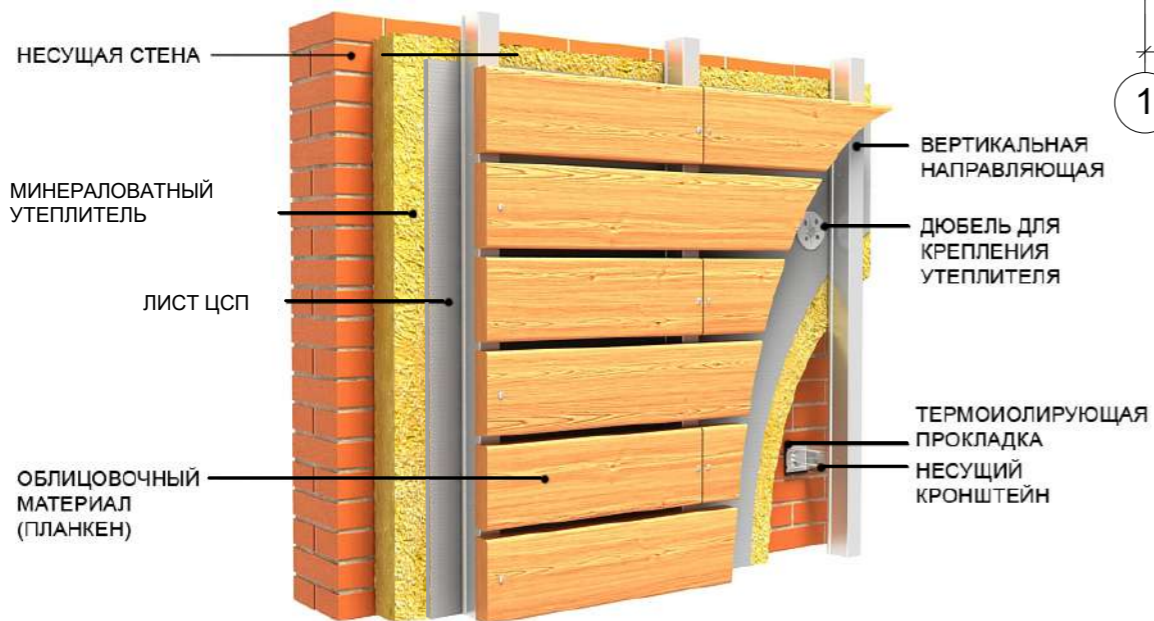




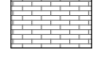
Согласовано				
Изм. №	Взам. инв. №			
	Подп. и дата			
Изм. №	Изм. № подл.			



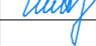
АР						Раздел 3		
Изм.	Кол.уч	Лист	Недок.	Подпись	Дата	Индивидуальный жилой дом		
						Стадия	Лист	Листов
						Р	14	
ГАП	Симакова			<i>Симакова</i>	02.18	План кровли. М 1:100		
Разработал	Симакова			<i>Симакова</i>	02.18	 АРХИТЕКТУРА. ПРОЕКТИРОВАНИЕ. СТРОИТЕЛЬСТВО Info@reliton.ru		

Согласовано				
Ивл. № подл.	Подп. и дата	Взам. инв. №		




Условные обозначения

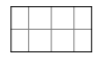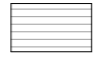-  - Цоколь из керамогранита. Цвет темно-серый
-  - Планкен
-  - Штукатурка. Цвет по RAL 9003
-  - Облицовочный кирпич 250x120x65


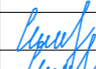

						АР	Раздел 3		
Изм.	Кол.уч	Лист	№док.	Подпись	Дата				
						Индивидуальный жилой дом	Стадия	Лист	Листов
							Р	15	
ГАП		Симакова			02.18	Фасад в осях 1 - 6. М 1:100	 АРХИТЕКТУРА. ПРОЕКТИРОВАНИЕ. СТРОИТЕЛЬСТВО info@reliton.ru		
Разработал		Симакова			02.18				




Согласовано




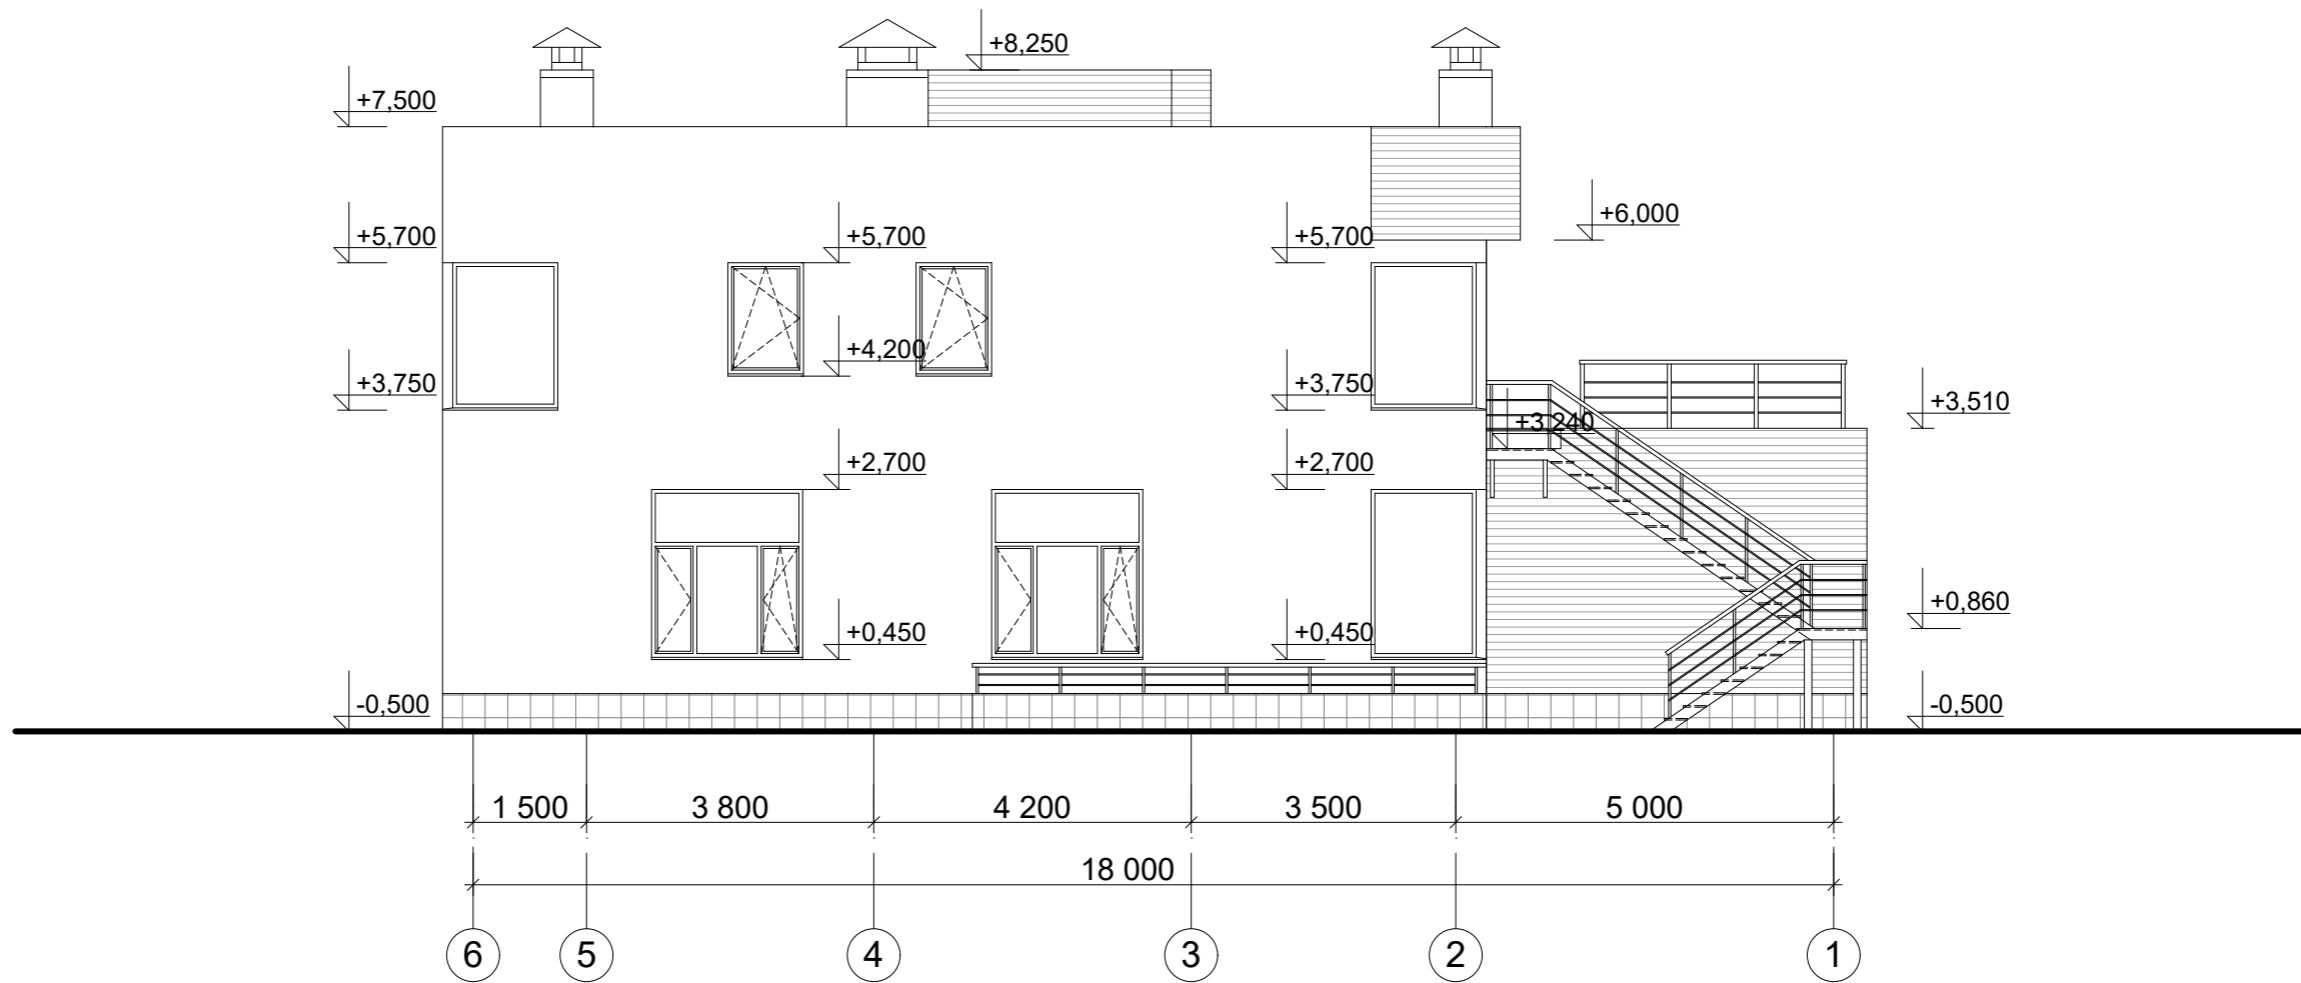
Инов. № подл. Подп. и дата. Взам. инв. №

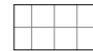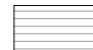




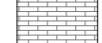
Условные обозначения

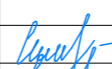-  - Цоколь из керамогранита. Цвет темно-серый
-  - Планкен
-  - Штукатурка. Цвет по RAL 9003

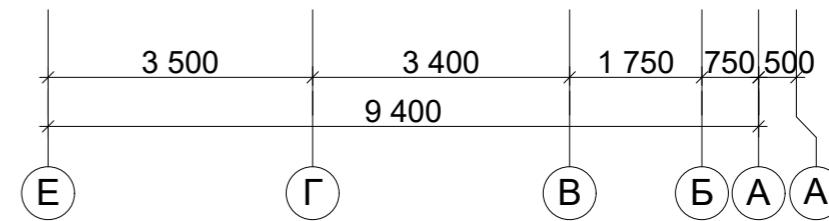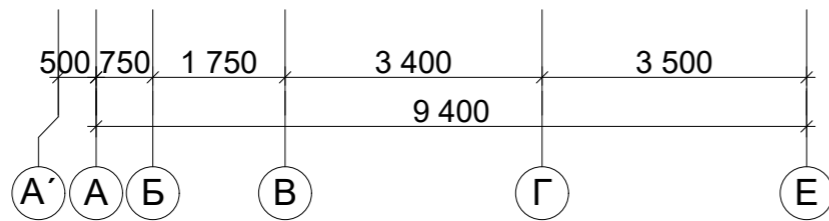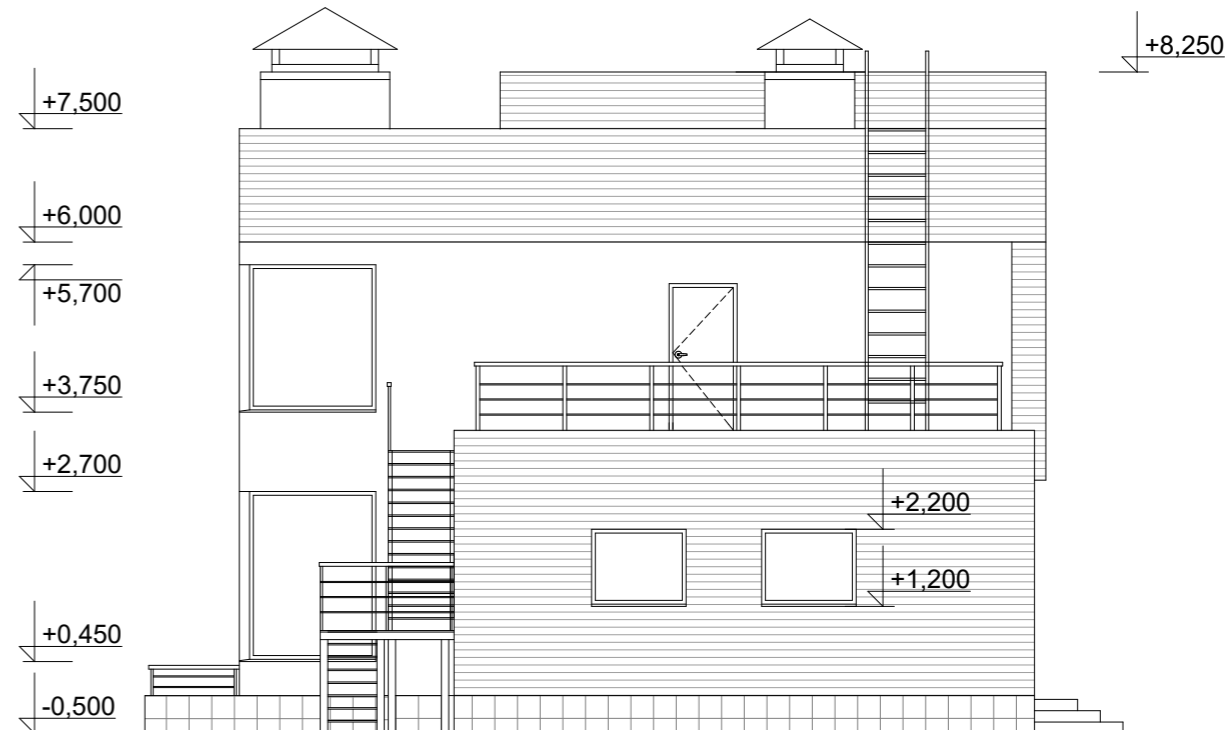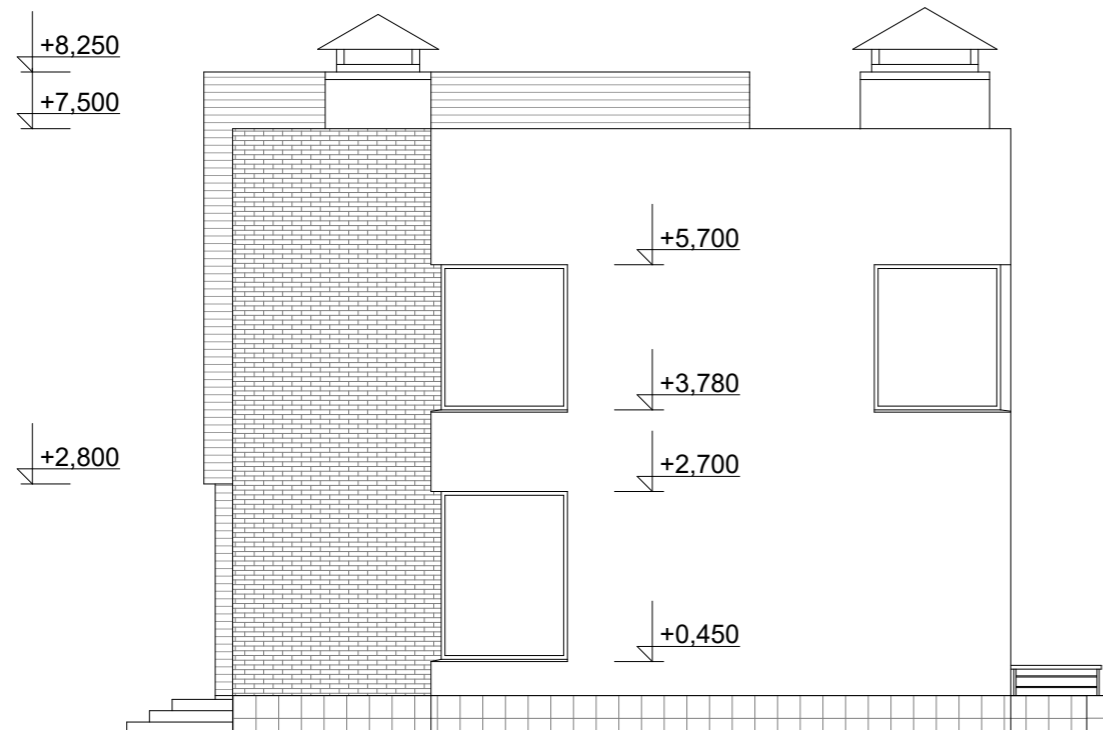


						АР	Раздел 3		
Изм.	Кол.уч	Лист	№док.	Подпись	Дата				
						Индивидуальный жилой дом	Стадия	Лист	Листов
							Р	16	
ГАП		Симакова			02.18	Фасад в осях 6 - 1. М 1:100	 АРХИТЕКТУРА. ПРОЕКТИРОВАНИЕ. СТРОИТЕЛЬСТВО		
Разработал		Симакова			02.18				


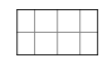
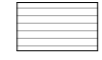


Условные обозначения

-  - Цоколь из керамогранита. Цвет темно-серый
-  - Планкен
-  - Штукатурка. Цвет по RAL 9003
-  - Облицовочный кирпич 250x120x65

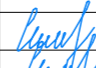Согласовано			
Изм. № подл.			
Подп. и дата			
Взам. инв. №			

						АР	Раздел 3		
Изм.	Кол.уч	Лист	№док.	Подпись	Дата				
						Индивидуальный жилой дом	Стадия	Лист	Листов
							Р	17	
ГАП	Симакова				02.18	Фасад в осях А'-Е, Е-А'. М 1:100	 АРХИТЕКТУРА. ПРОЕКТИРОВАНИЕ. СТРОИТЕЛЬСТВО		
Разработал	Симакова				02.18				

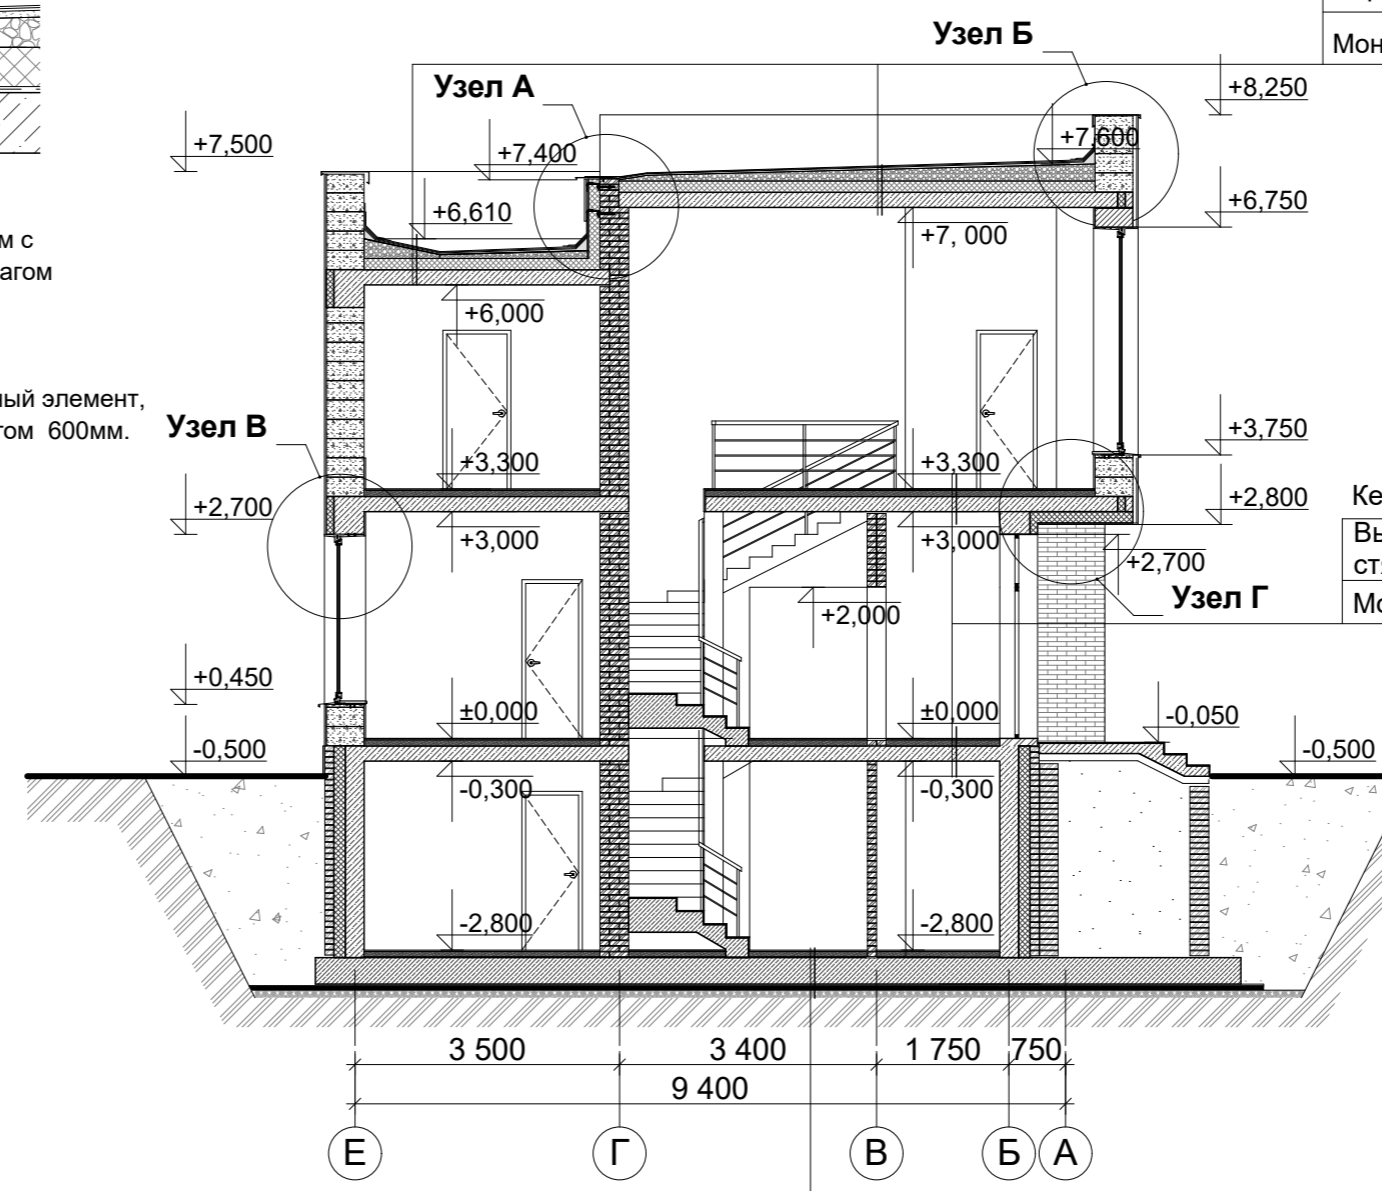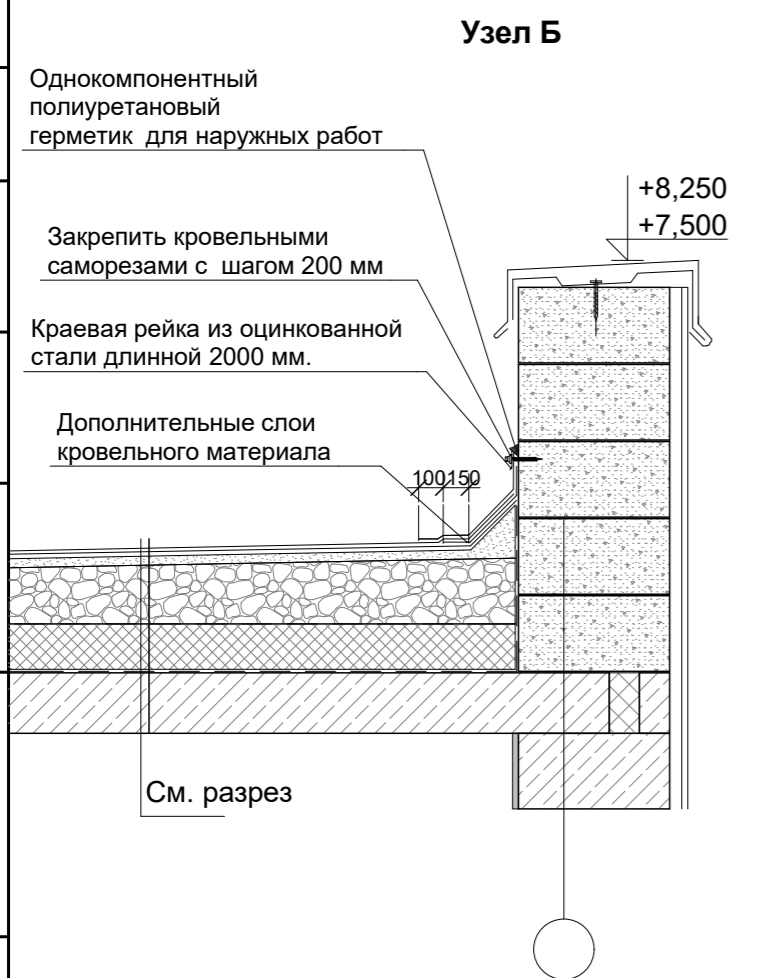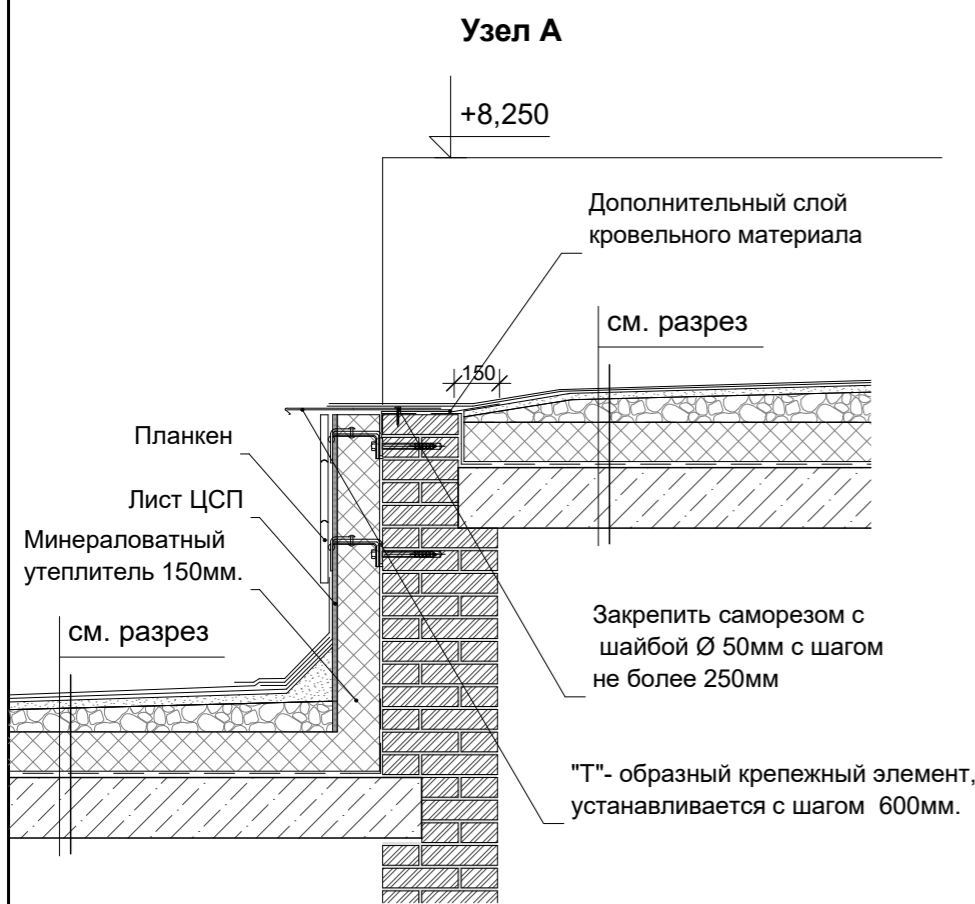

Слой флизолола марки "В"
Слой флизолола марки "Н"
Стяжка из цементно-песчаного р-ра М100 с армированием сеткой Ø 3 мм с ячейкой 50x50 - 30мм
Керамзит по уклону(пролитый цемент. молоком) 50-250(200)
Полиэтиленовая пленка 200 мкм
Утеплитель - Технониколь Технорф В 60 - 150 мм
Пароизоляция из пленки толщ. 1 мм.
Монолитная ж/б плита - 200 мм

Керамогранит на клею - 20(15) мм.
Выравнивающая цем.-песч. стяжка М100 - 80 мм.
Монолитная ж.б. плита - 200 мм.

Керамогранит на клею - 20 мм.
Выравнивающая цем.-песч. стяжка М100 - 70 мм.
Гидроизоляция (2 слоя) - 10 мм
Монолитная ж.б. плита - 350 мм.
Защитная цем.-песч. стяжка М100 - 20 мм.
Гидроизоляция (2 слоя техноэласта ЭПП) - 10 мм
Битумный праймер
Бетонная подготовка (бетон В7,5) - 50 мм
Подсыпка песком средней крупности - 100 мм


Согласовано
Взам. инв. №
Подп. и дата
Инв. № подл.

АР						Раздел 3		
Изм.	Кол.уч	Лист	№док.	Подпись	Дата			
Индивидуальный жилой дом						Стадия	Лист	Листов
						Р	18	
ГАП	Симакова			<i>Симакова</i>	02.18			
Разработал	Симакова			<i>Симакова</i>	02.18			
Разрез 1 - 1. М 1:100						 АРХИТЕКТУРА. ПРОЕКТИРОВАНИЕ. СТРОИТЕЛЬСТВО info@reliton.ru		


Узел В



Узел Г

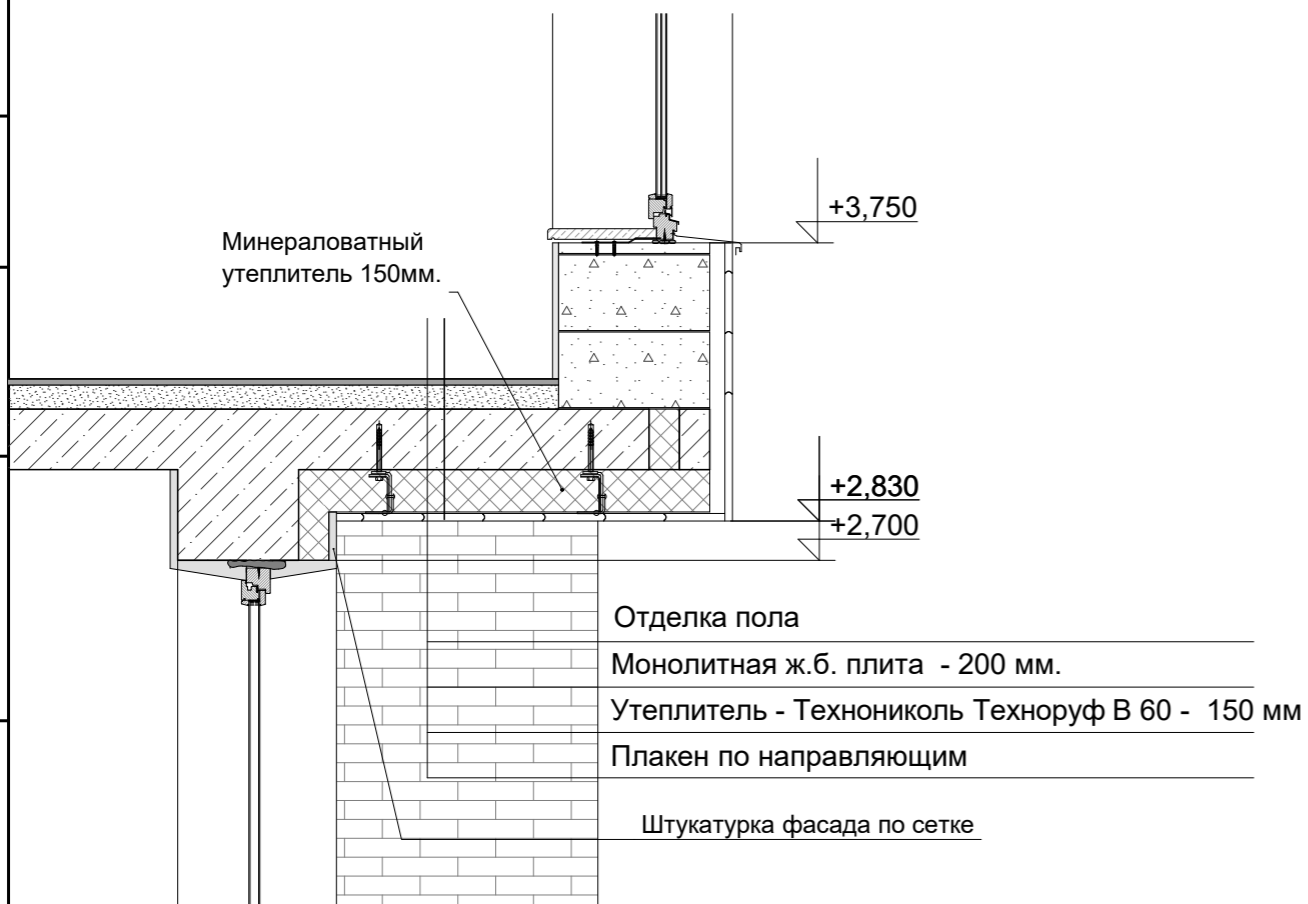

Узел Д

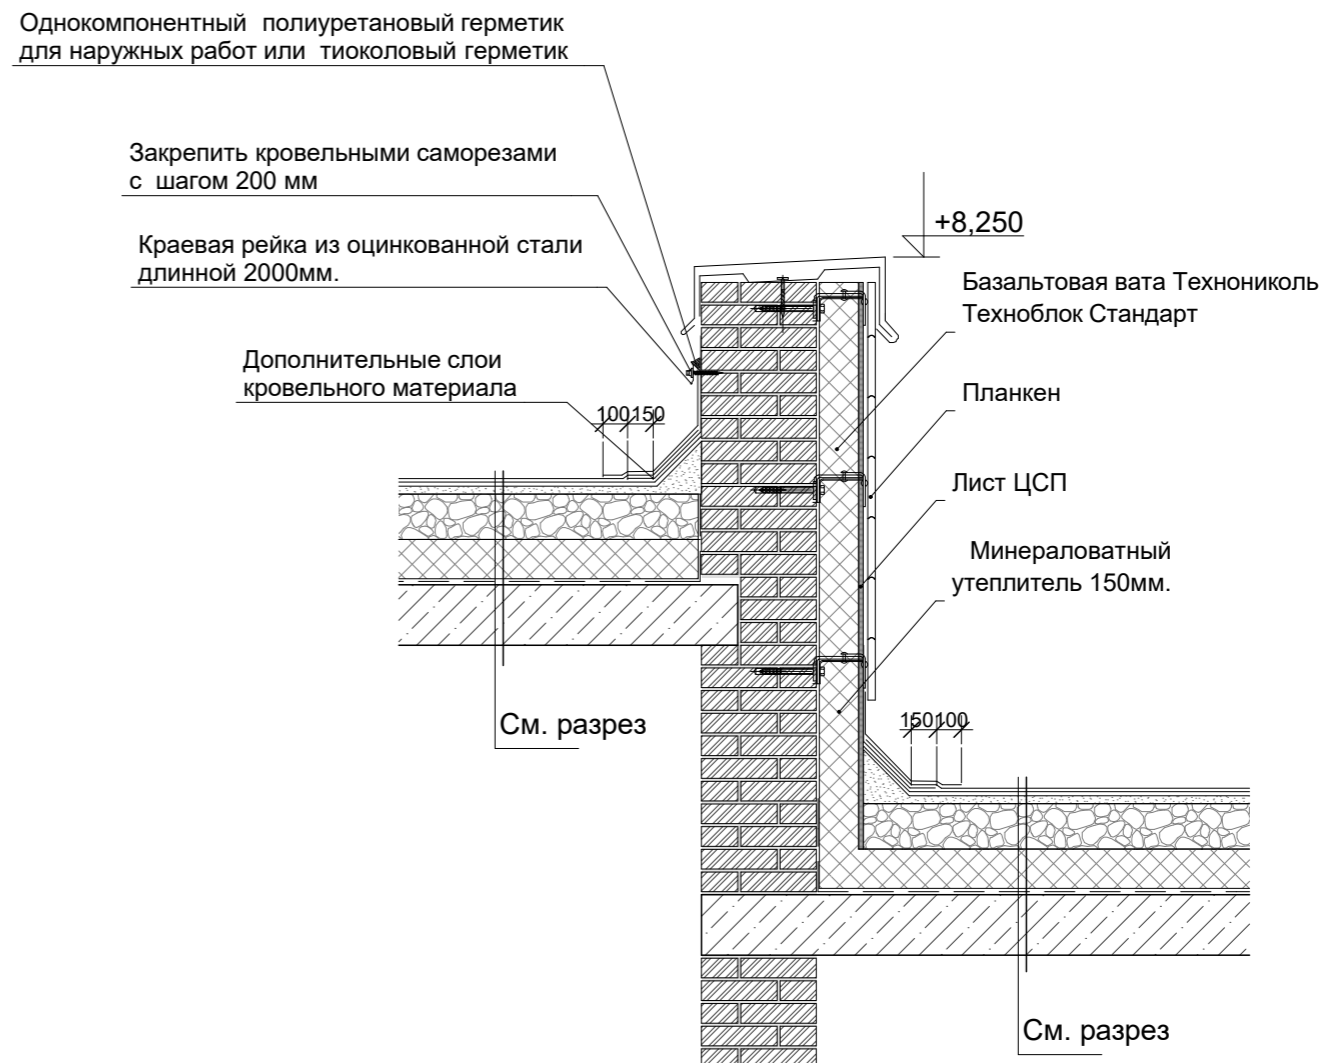


Примечание:

1. Данный лист смотреть совместно с листом АР-18, АР-19

Согласовано				
Изм. № подл.				
Инв. № подл.				
Подп. и дата				
Взам. инв. №				

АР						Раздел 3		
Изм.	Кол.уч	Лист	№ док.	Подпись	Дата	Индивидуальный жилой дом		
						Стадия	Лист	Листов
						Р	20	
ГАП	Симакова				02.18	узел В, узел Г, узел Д		
Разработал	Симакова				02.18			

Согласовано					
Ивл. № подл.	Подп. и дата	Взам. инв. №			

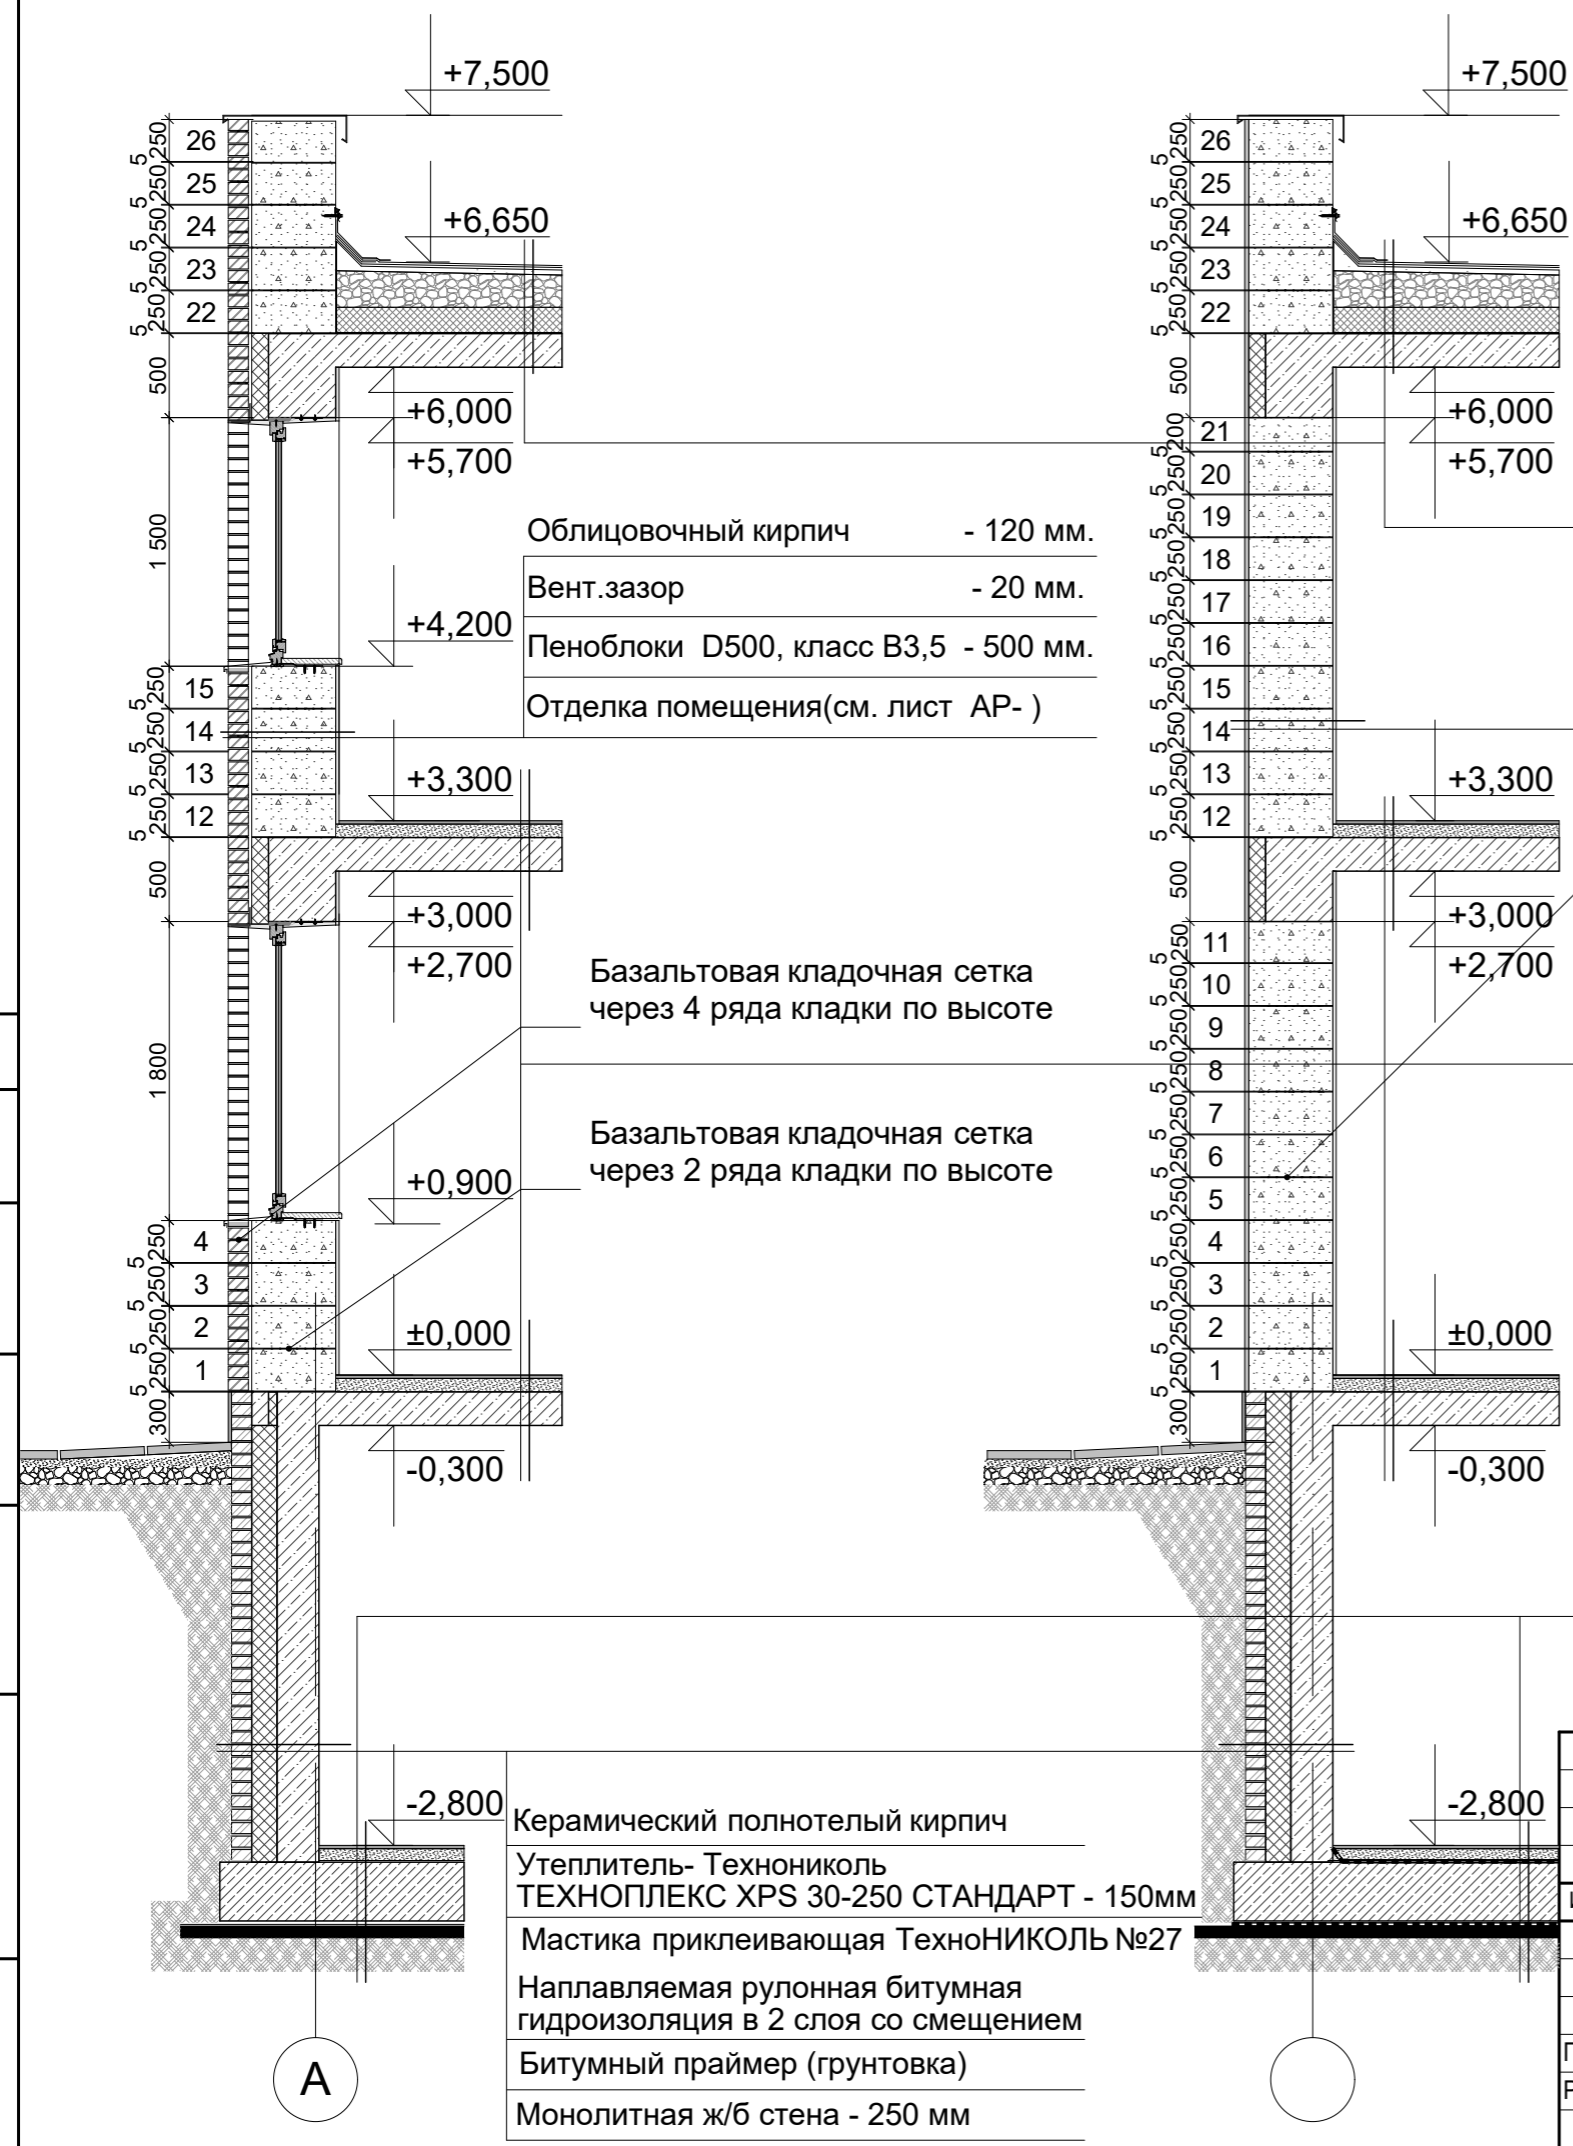

Облицовочный кирпич	- 120 мм.
Вент.зазор	- 20 мм.
Пеноблоки D500, класс B3,5	- 500 мм.
Отделка помещения(см. лист AP-)	

Базальтовая кладочная сетка через 4 ряда кладки по высоте	
Базальтовая кладочная сетка через 2 ряда кладки по высоте	

Керамический полнотелый кирпич	
Утеплитель- Технониколь ТЕХНОПЛЕКС XPS 30-250 СТАНДАРТ - 150мм	
Мастика приклеивающая ТехноНИКОЛЬ №27	
Наплавляемая рулонная битумная гидроизоляция в 2 слоя со смещением	
Битумный праймер (грунтовка)	
Монолитная ж/б стена - 250 мм	

Слой флизолола марки "В"	
Слой флизолола марки "Н"	
Стяжка из цементно-песчаного р-ра М100 с армированием сеткой Ø 3 мм с ячейкой 50x50	- 30мм
Керамзит по уклону(пролитый цемент. молоком) 50-250 мм	
Полиэтиленовая пленка 200 мкм	
Утеплитель - Технониколь Техноруп В 60	- 150 мм
Пароизоляция из пленки толщ. 1 мм.	
Монолитная ж/б плита	- 200 мм

Отделка фасада	
Пеноблоки D500, класс B3,5	- 500 мм.
Отделка помещения(см. лист AP-)	

Отделка пола	
Выравнивающая цем.-песч. стяжка М100	
Монолитная ж.б. плита	- 200 мм.

Керамогранит на клею	- 20 мм.
Выравнивающая цем.-песч. стяжка М100	- 70 мм.
Гидроизоляция (2 слоя)	-10 мм
Монолитная ж.б. плита	- 350 мм.
Защитная цем.-песч. стяжка М100	-20 мм.
Гидроизоляция (2 слоя техноэласта ЭПП)	-10 мм
Битумный праймер	
Бетонная подготовка (бетон В7,5),	
Подсыпка песком средней крупности	- 100 мм

						АР	Раздел 3				
Изм.	Кол.уч	Лист	№док.	Подпись	Дата						
						Индивидуальный жилой дом			Стадия	Лист	Листов
									Р	21	
						Сечение по стене.			 АРХИТЕКТУРА. ПРОЕКТИРОВАНИЕ. СТРОИТЕЛЬСТВО		
									Info@reliton.ru		

Ведомость полов

Наименование или номер помещения	Тип пола	Схема пола или номер узла по серии	Элементы пола и их толщина	Примеч.	Наименование или номер помещения	Тип пола	Схема пола или номер узла по серии	Элементы пола и их толщина	Примеч.
Помещения подвала(на отм. - 2.800)									
1.Холл 2.Лестничный холл 3.Коридор 4.Сауна 6.Спа-зона 7.Котельная 8.Постирочная 9.Кладовая	1		1.Керамогранит на клею - 20(15) мм. 2.Цементно - песчаная стяжка - 70 мм. 3.Гидроизоляция (2 слоя) -10 мм 4.Монолитная ж.б. плита - 350 мм. 5.Защитная цем.-песч. стяжка М100 -20 мм. 6.Гидроизоляция (2 слоя техноэласти ЭПП) -10 мм 7.Битумный праймер 8.Бетонная подготовка (бетон В7,5), 9.Грунт основания	22,60 12,15 8,45 6,35 27,90 7,90 6,35 9,35	Лестница (подвал, 1эт., 2 эт.)	6		1.Керамогранит на клею - 20(15) мм. 2.Монолитная ж/б лестница	
Помещения 2 этажа(на отм. + 3.300)									
5.Санузел	1*		1.Керамогранит на клею - 20(15) мм. 2.Цементно - песчаная стяжка - 30 мм. 3.Металлопластиковая труба - 20 мм. 4.Фольгированная подложка для теплого пола 5.Цементно - песчаная стяжка - 30 мм. 6.Гидроизоляция (2 слоя) с заведением на стены 200 мм. -10 мм 7.Монолитная ж.б. плита - 350 мм. 8.Защитная цем.-песч. стяжка М100 -20 мм. 9.Гидроизоляция (2 слоя техноэласти ЭПП) -10 мм 10.Битумный праймер 11.Бетонная подготовка (бетон В7,5), 12.Грунт основания	3,45	8.Коридор 9.Лестничный холл 10.Коридор	3		1.Керамогранит на клею - 20(15) мм. 2.Цементно - песчаная стяжка - 80 мм. 3.Монолитная ж.б. плита - 200 мм.	9,70 17,35 4,20
Помещения 1 этажа(на отм. ± 0.000)									
1.Гараж	2		1.Технический керамогранит 300x300 мм. - 12 мм. 2.Плиточный клей - 10 мм. 3.Выравнивающая цем.-песч. стяжка М100 - 50 мм. 4.Керамзит пролитый цемент. молоком -100 мм 5.Монолитная ж.б. плита - 200 мм.	28,15	4.Санузел 7.Санузел	4		1.Керамогранит на клею - 20(15) мм. 2.Обмазочная гидроизоляция Гидростоп с заведением на стены 200 мм. - 30 мм. 3.Цементно - песчаная стяжка - 30 мм. 4.Металлопластиковая труба - 20 мм. 5.Фольгированная подложка для теплого пола - 30 мм. 6.Цементно - песчаная стяжка - 30 мм. 7.Монолитная ж/б плита - 200 мм	5,95 4,00
5.Кладовая 6.Входной тамбур 7.Лестничный холл 9.Коридор 10.Кухня	3		1.Керамогранит на клею - 20(15) мм. 2.Цементно - песчаная стяжка - 80 мм. 3.Монолитная ж.б. плита - 200 мм.	7,45 5,85 7,90 3,55 8,75	3.Гардеробная 5.Гостевая комната 6.Гостевая комната	5		1.Паркет - 15 мм. 2.Фанера - 15 мм. 3.Выравнивающая цем.-песч. стяжка М100 - 70 мм. 4.Монолитная ж.б. плита - 200 мм.	6,40 15,80 11,45
4.Санузел	4		1.Керамогранит на клею - 20(15) мм. 2.Обмазочная гидроизоляция Гидростоп с заведением на стены 200 мм. - 30 мм. 3.Цементно - песчаная стяжка - 30 мм. 4.Металлопластиковая труба - 20 мм. 5.Фольгированная подложка для теплого пола - 30 мм. 6.Цементно - песчаная стяжка - 30 мм. 7.Монолитная ж/б плита -200 мм	4,85	1.Детская спальня 2.Спальня	7		1.Паркет - 15 мм. 2.Фанера - 15 мм. 3.Цементно - песчаная стяжка - 30 мм. 4.Металлопластиковая труба - 20 мм. 5.Фольгированная подложка для теплого пола - 20 мм. 6.Цементно - песчаная стяжка - 20 мм. 7.Монолитная ж/б плита - 200 мм	9,25 16,30
2.Гостевая комната 3.Кабинет 11.Столовая-гостиная	5		1.Паркет - 15 мм. 2.Фанера - 15 мм. 3.Выравнивающая цем.-песч. стяжка М100 - 70 мм. 4.Монолитная ж.б. плита - 200 мм.	12,40 12,75 33,70					

Примечание:

- 1.Гидроизоляцию в полах помещений с "мокрыми" процессами заводить на стены не менее чем на 200мм;
2. Данный лист смотреть совместно с листом АР-11, АР-12, АР-13

Согласовано


Изм. № подл. Подп. и дата. Взам. инв. №

						АР			Раздел 3		
Изм.	Кол.уч	Лист	№док.	Подпись	Дата						
						Индивидуальный жилой дом			Стадия	Лист	Листов
						Р			22		
ГАП	Симакова				02.18						
Разработал	Симакова				02.18	Экспликация полов.					
						info@reliton.ru					

Схема оконных блоков марки "ОК"

Марка	Обозначение	Эскиз	Размер проема, мм.		Кол-во	Примечания	Марка	Обозначение	Эскиз	Размер проема, мм.		Кол-во	Примечания
			высота	ширина						высота	ширина		
1 этаж						2 этаж							
ОК-1	ГОСТ 23166-99 "Блоки оконные. Общие тех. условия" 2001-01-01 Наружн. остекление		900	1200	2	Двухкамерные стеклопакеты. Алюминиевый профиль. Окно глухое. Сечение профиля 68 мм. Окраска RAL - 7024 (темно-серый)	ОК-7	ГОСТ 23166-99 "Блоки оконные. Общие тех. условия" 2001-01-01 Наружн. остекление		1950	2100	1	Двухкамерные стеклопакеты. Алюминиевый профиль. Окно трехстворчатое с двумя открывающимися створками и фрамугой. Сечение профиля 68 мм. Окраска RAL - 7024 (темно-серый)
ОК-2			1800	750	2	Двухкамерные стеклопакеты. Алюминиевый профиль. Сечение профиля 68 мм. Окраска RAL - 7024 (темно-серый)	ОК-8			3000	2400	1	Двухкамерные стеклопакеты. Алюминиевый профиль. Окно трехстворчатое глухое с нижней фрамугой. Сечение профиля 68мм. Окраска RAL - 7024 (темно-серый)
ОК-3			1800	2100	1	Двухкамерные стеклопакеты. Алюминиевый профиль. Окно трехстворчатое глухое. Сечение профиля 68 мм. Окраска RAL - 7024 (темно-серый)	ОК-9			1500	1000	4	Двухкамерные стеклопакеты. Алюминиевый профиль. Окно одностворчатое. Сечение профиля 68 мм. Окраска RAL - 7024 (темно-серый)
ОК-4			2550	1370/1800	1	Двухкамерные стеклопакеты. Алюминиевый профиль. Окно глухое. Сечение профиля 68 мм. Окраска RAL - 7024 (темно-серый)	ОК-10			1950	1500/1800	2	Двухкамерные стеклопакеты. Алюминиевый профиль. Окно глухое. Сечение профиля 68 мм. Окраска RAL - 7024 (темно-серый)
ОК-5			2250	2100	2	Двухкамерные стеклопакеты. Алюминиевый профиль. Окно трехстворчатое с двумя открывающимися створками и фрамугой. Сечение профиля 68 мм. Окраска RAL - 7024 (темно-серый)	ОК-11			1950	1360/1800	1	Двухкамерные стеклопакеты. Алюминиевый профиль. Окно глухое. Сечение профиля 68 мм. Окраска RAL - 7024 (темно-серый)
ОК-6			2550	1500/1800	1	Двухкамерные стеклопакеты. Алюминиевый профиль. Окно глухое. Сечение профиля 68 мм. Окраска RAL - 7024 (темно-серый)	<p align="center">Примечание:</p> <p>1. Данный лист смотреть совместно с листом АР-11, АР-12, АР-13</p> <p>2. Перед заказом и установкой оконных блоков уточнить габариты проемов по месту.</p>						

Согласовано	
Изм. № подл.	
Подп. и дата	
Взам. инв. №	

АР						Раздел 3		
Изм.	Кол.уч	Лист	№ док.	Подпись	Дата			
						Индивидуальный жилой дом		
						Р 23		
ГАП	Симакова				02.18	Спецификация элементов заполнения оконных проемов.		
Разработал	Симакова				02.18	 <small>АРХИТЕКТУРА. ПРОЕКТИРОВАНИЕ. СТРОИТЕЛЬСТВО</small> <small>info@reliton.ru</small>		

Спецификация элементов заполнения дверных проемов.

Схема блоков марки "Вн"

Поз.	Обозначение	Эскиз	Наименование	Количество на этаж			Всего по эт.	Примечание	Марка	Эскиз	Кол-во	Примечания
				подвал	1	2						
Двери наружные												
В-1	Ворота гаражные		2500-2100h		1		1	Гаражные секционные ворота hotmann. Цвет по RAL 7024. ,	Вн-1		1	Стеклопакет двухкамерный. Стекло прозрачное, оклеить противоударной пленкой. Сечение профиля 68 мм. Окраска RAL - 7024 (темно-серый)
1л	Двери наружные металлические ГОСТ 31173-2003		ДСН ПВн 2100-900 М2			1	1	Цвет по RAL 7024. , однопольная, утепленная, без порога. Ручка нажимная с замком, цвет матовый никель/сатинированный хром.				
2			ДСН ПН 2100-1000 М2	1			1					
Двери внутренние												
3	Двери деревянные внутренние ГОСТ 6629-88		ДГ 21-8	1	1	1	3	Дверь однопольная, дизайн дверного полотна на усмотрение заказчика.				
3л			ДГ 21-8Л	1		1	2					
4			ДГ 21-9		2	2	4					
4л			ДГ 21-9Л	3	1	3	7					
5	Двери внутренние металлические ГОСТ 31173-2003		ДСВ П 2100-900 М2			1	1	Однопольная, без порога. Ручка нажимная с замком, цвет матовый никель/сатинированный хром.				
6л	Двери внутренние металлические противопожарные ГОСТ 31173-2003		ДСВ Л 2100-1000 М2	1			1	Однопольная, без порога, противопожарная EI30, с притвором и механизмом самозакрывания. Ручка нажимная с замком.				

Примечание:
 1. Данный лист смотреть совместно с листом АР-11, АР-12, АР-13
 2. Перед заказом и установкой дверных блоков уточнить габариты проемов по месту.

Согласовано

Изм. № подл. Подп. и дата. Взам. инв. №

АР						Раздел 3		
Изм.	Кол.уч	Лист	Недок.	Подпись	Дата			
Индивидуальный жилой дом						Стадия	Лист	Листов
						Р	24	
ГАП						Симакова		
Разработал						Симакова		
						02.18		
						02.18		
Спецификация элементов заполнения дверных проемов.						 АРХИТЕКТУРА. ПРОЕКТИРОВАНИЕ. СТРОИТЕЛЬСТВО		

Ведомость отделочных материалов


№ п/п	Наименование помещения	Пол		Потолок		Стены		№ п/п	Наименование помещения	Пол		Потолок		Стены																																																																		
		Тип материала	Площ. м ²	Тип материала	Площ. м ²	Тип материала	Площ. м ²			Тип материала	Площ. м ²	Тип материала	Площ. м ²	Тип материала	Площ. м ²																																																																	
Помещения подвала (на отм. - 2.800)								Помещения 2 этажа (на отм. +3.900)																																																																								
1	Холл	Керамогранит	22,60	Штукатурка под покраску	22,60	Штукатурка под покраску	42,65	1	Паркет	Детская спальня	9,25	Штукатурка под покраску	9,25	Мягкие стеновые панели и поклейку зеркал	29,25																																																																	
2	Лестничный холл		12,15		12,15		26,60	2		Спальня	16,30		16,30		36,25																																																																	
3	Коридор		8,45		8,45		27,30	3		Гардеробная	6,40		6,40		24,35																																																																	
6	Спа-зона		27,90		27,90		55,80	4	Керамогранит	Санузел	5,95	Штукатурка под покраску	5,95	Керамогранит	24,75																																																																	
7	Котельная		7,90		7,90		26,65	5	Паркет	Гостевая комната	15,80	Штукатурка под покраску	15,80	Штукатурка под покраску	36,30																																																																	
8	Постирочная		6,35		6,35		26,20	6		Гостевая комната	11,45		11,45		30,40																																																																	
9	Кладовая		9,35		9,35		29,50	7	Керамогранит	Санузел	4,00	Штукатурка под покраску	4,00	Керамогранит	18,85																																																																	
4	Сауна		6,35		Канадский кедр		6,35	Канадский кедр	24,15	8	Керамогранит	Коридор	9,70	Штукатурка под покраску	9,70	Штукатурка под покраску	28,55																																																															
5	Санузел		3,45		Штукатурка под покраску		3,45	Керамогранит	17,40			9	Лестничный холл		17,35		17,35	20,10																																																														
Помещения 1 этажа (на отм. ±0.000)								10	Коридор			4,20	4,20		19,00																																																																	
1	Гараж	Технический керамогранит	28,15	Штукатурка под покраску	28,15	Штукатурка под покраску	44,30	11	Лестница	6,10	6,10	26,70																																																																				
2	Гостевая комната	Паркет	12,40	Штукатурка под покраску	12,40	Штукатурка под покраску	38,85	<table border="1" style="width: 100%; border-collapse: collapse;"> <tr> <td colspan="6"></td> <td style="text-align: right;">АР</td> <td colspan="3" style="text-align: right;">Раздел 3</td> </tr> <tr> <td>Изм.</td> <td>Кол.уч</td> <td>Лист</td> <td>Недок.</td> <td>Подпись</td> <td>Дата</td> <td colspan="5"></td> </tr> <tr> <td colspan="6"></td> <td colspan="3" style="text-align: center;">Индивидуальный жилой дом</td> <td>Стадия</td> <td>Лист</td> <td>Листов</td> </tr> <tr> <td colspan="6"></td> <td colspan="3" style="text-align: center;">Р</td> <td>Р</td> <td>25</td> <td></td> </tr> <tr> <td colspan="2">ГАП</td> <td colspan="2">Симакова</td> <td colspan="2" style="text-align: center;"><i>Симакова</i></td> <td>02.18</td> <td colspan="4" rowspan="2" style="text-align: center;">Ведомость отделочных материалов</td> <td colspan="2" rowspan="2" style="text-align: center;"> <small>АРХИТЕКТУРА. ПРОЕКТИРОВАНИЕ. СТРОИТЕЛЬСТВО</small> </td> </tr> <tr> <td colspan="2">Разработал</td> <td colspan="2">Симакова</td> <td colspan="2" style="text-align: center;"><i>Симакова</i></td> <td>02.18</td> </tr> </table>														АР	Раздел 3			Изм.	Кол.уч	Лист	Недок.	Подпись	Дата												Индивидуальный жилой дом			Стадия	Лист	Листов							Р			Р	25		ГАП		Симакова		<i>Симакова</i>		02.18	Ведомость отделочных материалов				 <small>АРХИТЕКТУРА. ПРОЕКТИРОВАНИЕ. СТРОИТЕЛЬСТВО</small>		Разработал		Симакова		<i>Симакова</i>		02.18
																АР	Раздел 3																																																															
Изм.	Кол.уч	Лист	Недок.	Подпись	Дата																																																																											
						Индивидуальный жилой дом										Стадия	Лист	Листов																																																														
						Р										Р	25																																																															
ГАП		Симакова		<i>Симакова</i>		02.18	Ведомость отделочных материалов									 <small>АРХИТЕКТУРА. ПРОЕКТИРОВАНИЕ. СТРОИТЕЛЬСТВО</small>																																																																
Разработал		Симакова		<i>Симакова</i>		02.18																																																																										
3	Кабинет	12,75	Кесоны, микробетон	12,75	Деревянные стеновые панели	37,90																																																																										
4	Санузел	Керамогранит	4,85	Штукатурка под покраску	4,85	Керамогранит	25,80																																																																									
5	Кладовая	Керамогранит	7,45	Штукатурка под покраску	7,45	Штукатурка под покраску	27,40																																																																									
6	Входной тамбур		5,85		5,85		24,45																																																																									
7	Лестничный холл		7,90		7,90		13,15																																																																									
8	Лестница		4,90		4,90		20,70																																																																									
9	Коридор		3,55		3,55		15,70																																																																									
10	Кухня	8,75	8,75	21,90																																																																												
11	Столовая - гостиная	Керамогранит	33,70	Штукатурка под покраску	33,70	Штукатурка под покраску, поклейка декоративных 3D панелей из гипса	45,30																																																																									

Согласовано

 Взам. инв. №
 Подп. и дата
 Инв. № подл.




Согласовано				
Инва. № подл.	Подп. и дата	Взам. инв. №		

						АР	Раздел 3		
Изм.	Кол.уч	Лист	№док.	Подпись	Дата				
						Индивидуальный жилой дом	Стадия	Лист	Листов
							Р	26	
ГАП		Симакова		<i>Симакова</i>	02.18	Цветовое решение фасадов в осях 1 - 6, 6 - 1. М 1:100	 АРХИТЕКТУРА. ПРОЕКТИРОВАНИЕ. СТРОИТЕЛЬСТВО		
Разработал		Симакова		<i>Симакова</i>	02.18				

Согласовано					
Инов. № подл.	Подп. и дата	Взам. инв. №			




						АР	Раздел 3			
Изм.	Кол.уч	Лист	№док.	Подпись	Дата					
							Индивидуальный жилой дом	Стадия	Лист	Листов
								Р	27	
ГАП		Симакова		<i>Симакова</i>	02.18		Цветовое решение фасадов в осях А'-Е, Е-А'. М 1:100	 АРХИТЕКТУРА. ПРОЕКТИРОВАНИЕ. СТРОИТЕЛЬСТВО		
Разработал		Симакова		<i>Симакова</i>	02.18					



Согласовано	

Ивл. № подл.	
Подп. и дата	
Взам. инв. №	

						АР			Раздел 3		
Изм.	Кол.уч	Лист	№док.	Подпись	Дата	Индивидуальный жилой дом			Стадия	Лист	Листов
									Р	28	
ГАП		Симакова		<i>Симакова</i>	02.18						
Разработал		Симакова		<i>Симакова</i>	02.18	Визуализация			 АРХИТЕКТУРА. ПРОЕКТИРОВАНИЕ. СТРОИТЕЛЬСТВО		